

一般平面図

S=1:5,000

令和6年度 中村地区老朽管更新工事 ※竣工

- ・DL-ト 配水管 φ150×385.0m H1VP(RR-L)
 - ・EL-ト 配水管 φ150× 42.0m H1VP(RR-L)
- ΣL=427.0m

令和7年度 老朽管更新工事(中村地区)

- ・AL-ト 配水管 φ150×224.0m H1VP(RR-L)
 - ・BL-ト 配水管 φ150×275.5m H1VP(RR-L)
 - ・CL-ト 配水管 φ150×296.0m H1VP(RR-L)
- ΣL=795.5m

令和5年度 打当地区老朽管更新工事 ※竣工

- ・配水管 φ100×423.2m H1VP(RR-L)








令和 7 年度	工事番号	上水工第5号
路線名	一般県道 河辺阿仁線	
箇所名	北秋田市阿仁中村字中村アサミ沢地内ほか	
工事名	老朽管更新工事(中村地区)	
一般平面図		縮尺 1:5,000
照査	設計	図面番号 1 / 10
北秋田市建設部上下水道課		

配管平面図その 1

S=1:1,000

横断図その 1

S=1:100

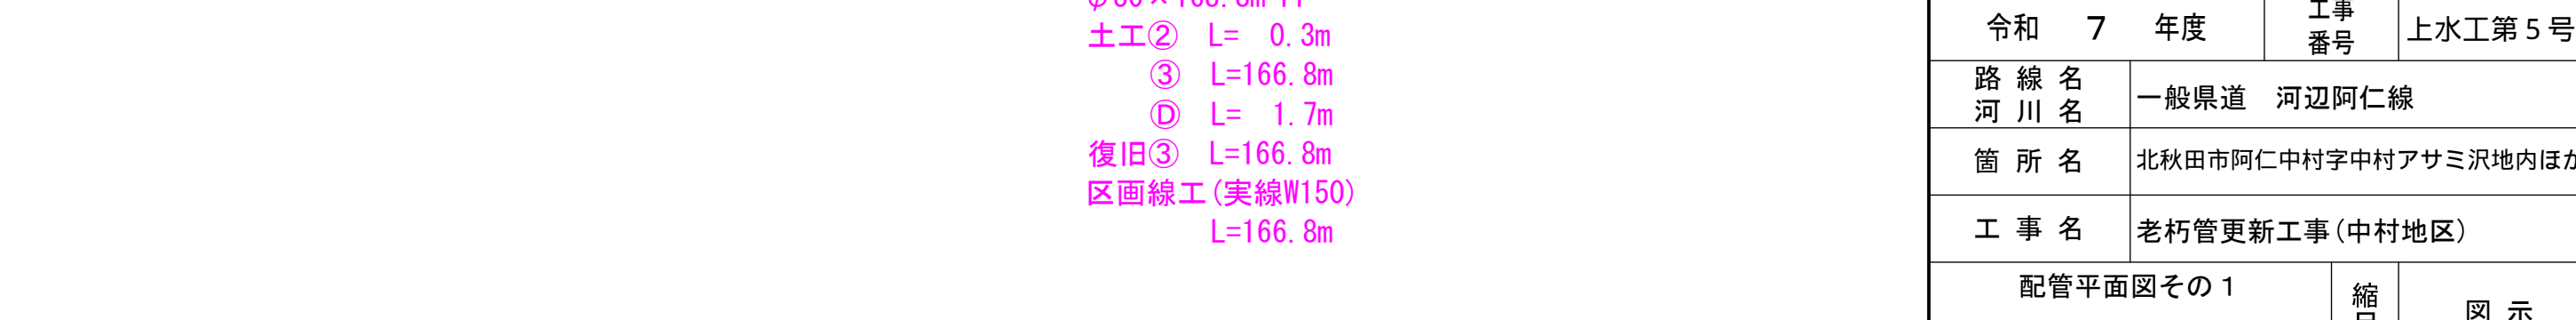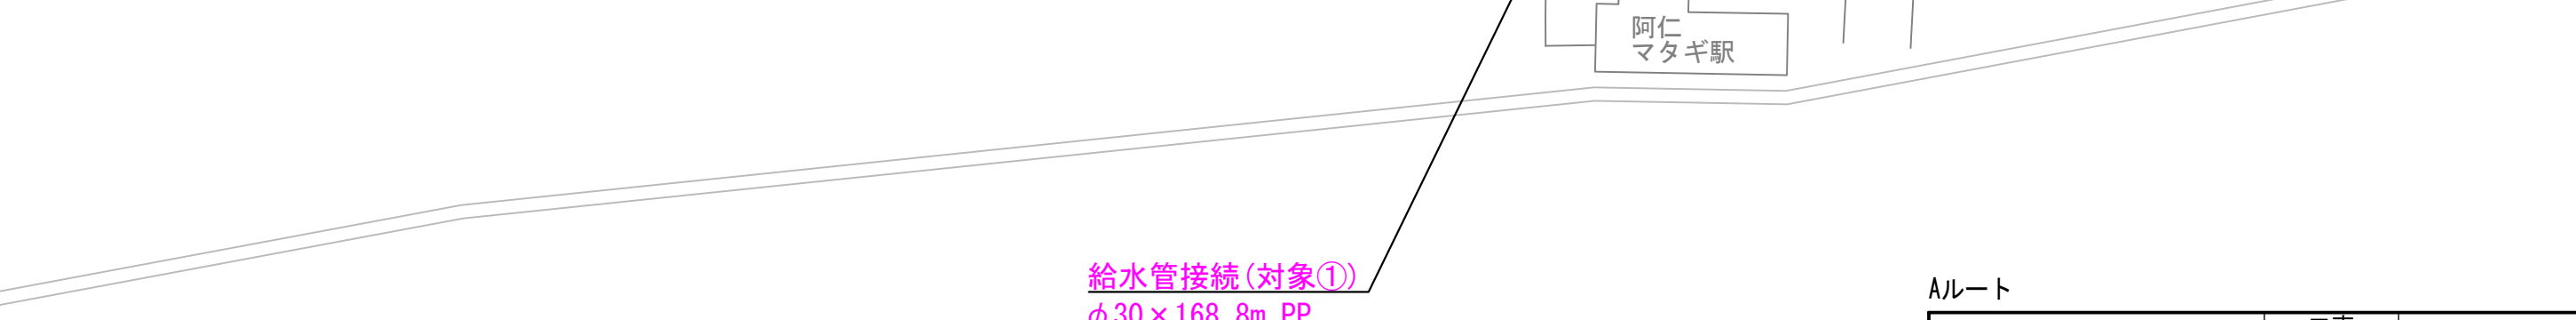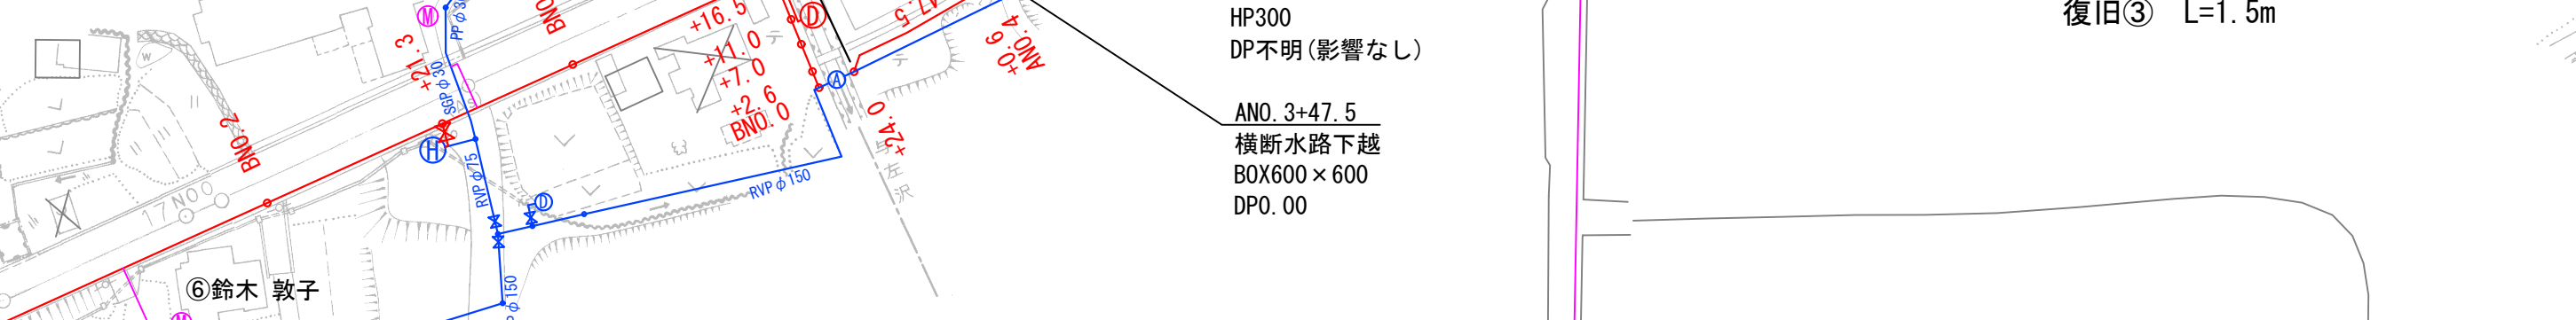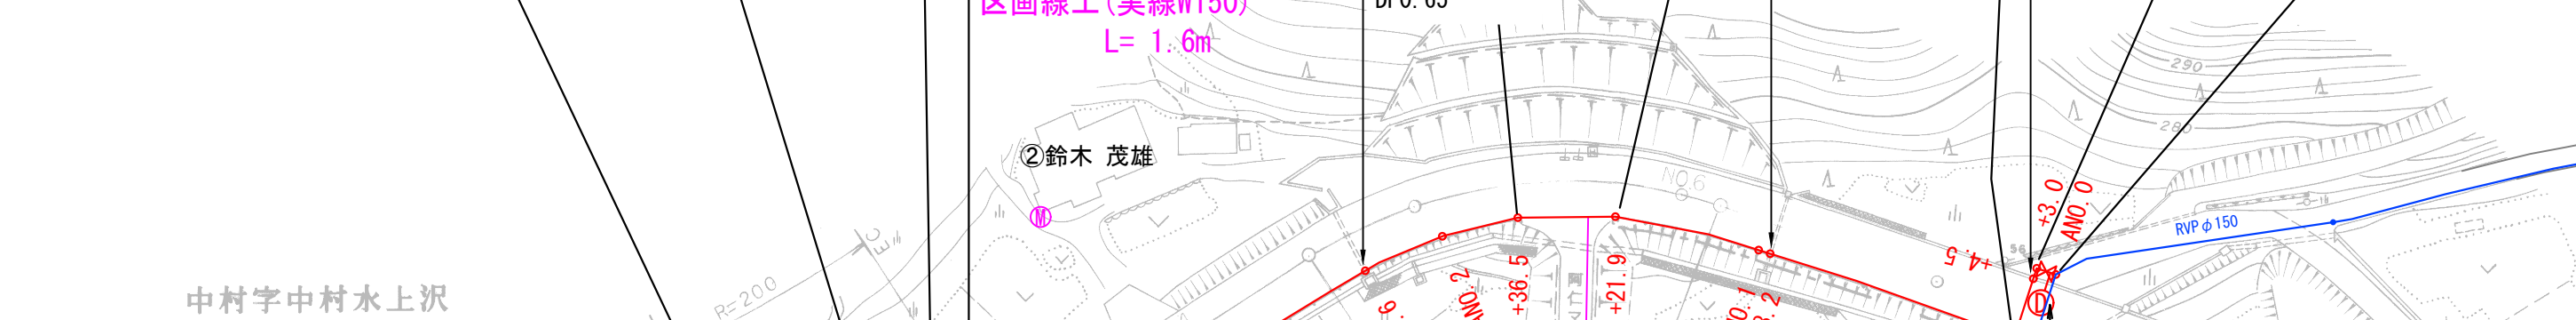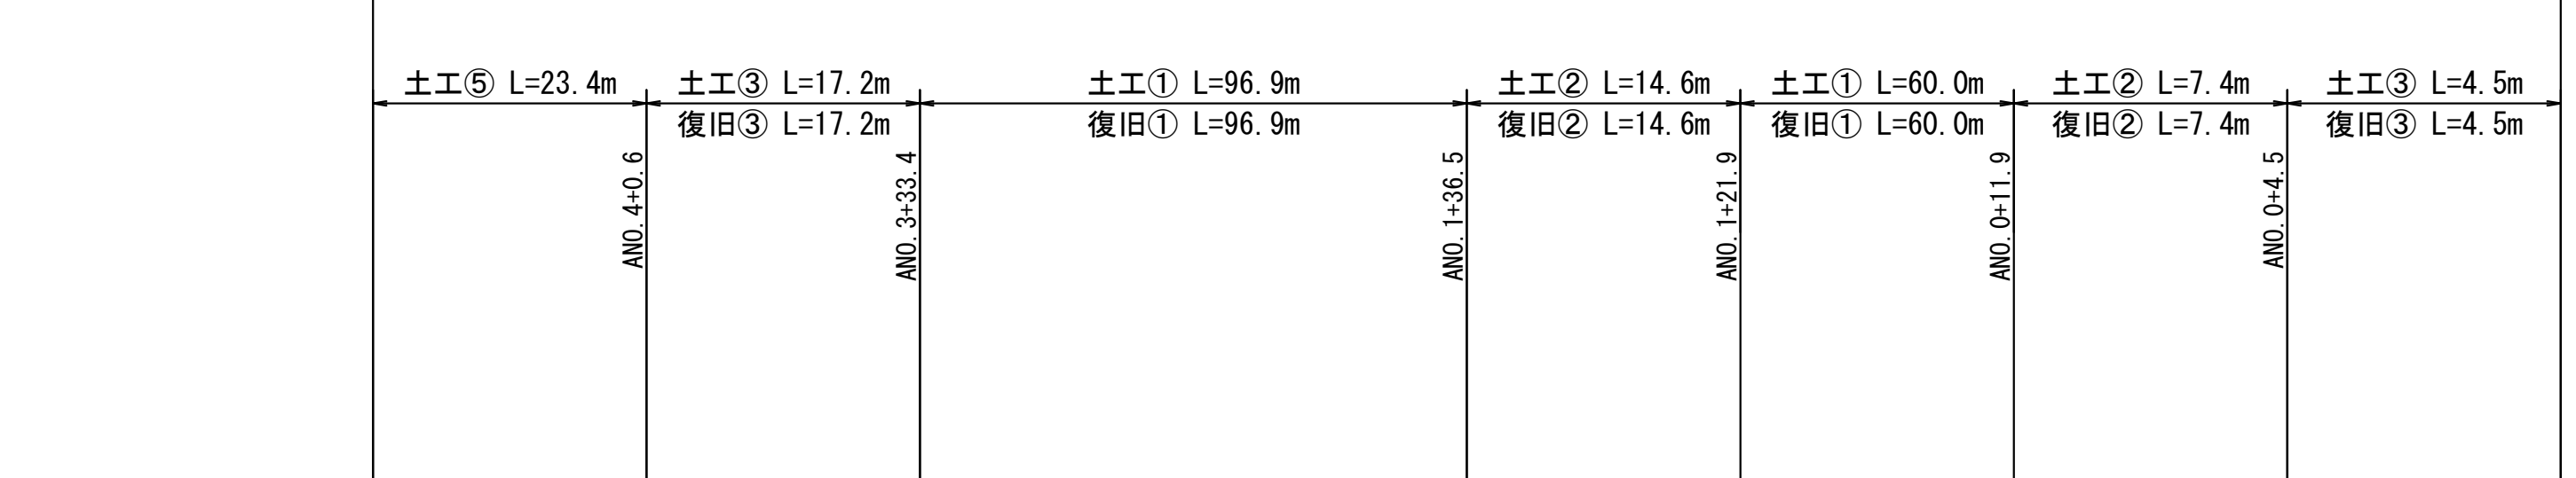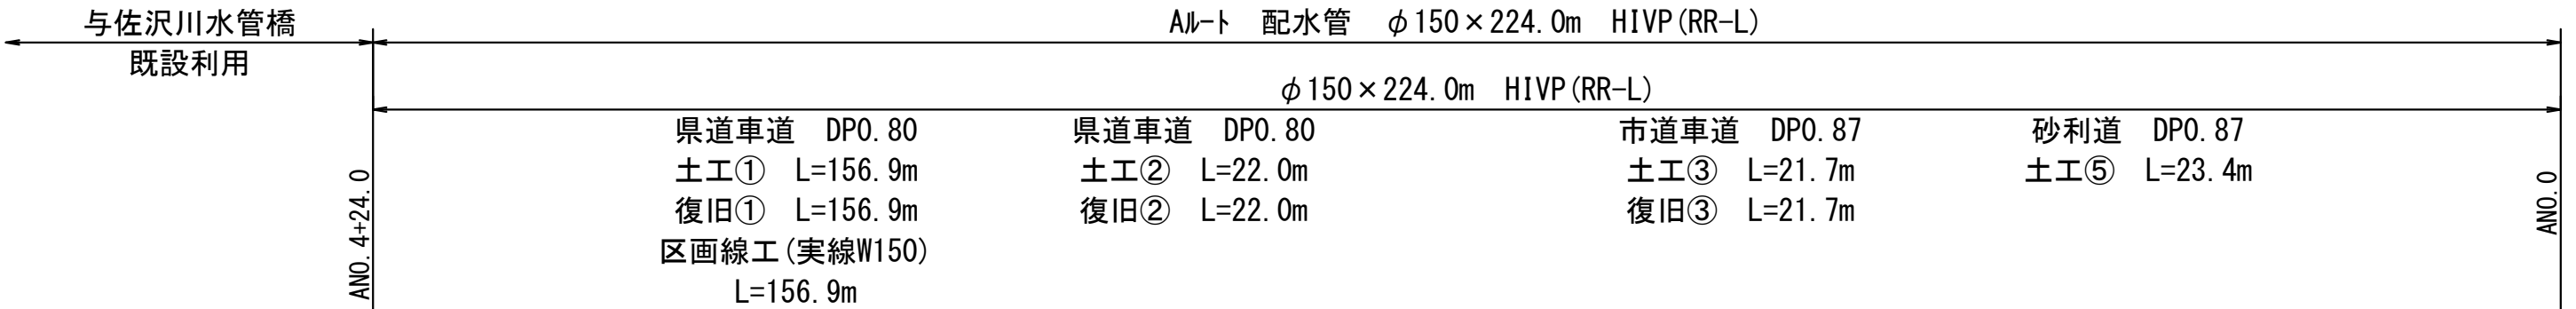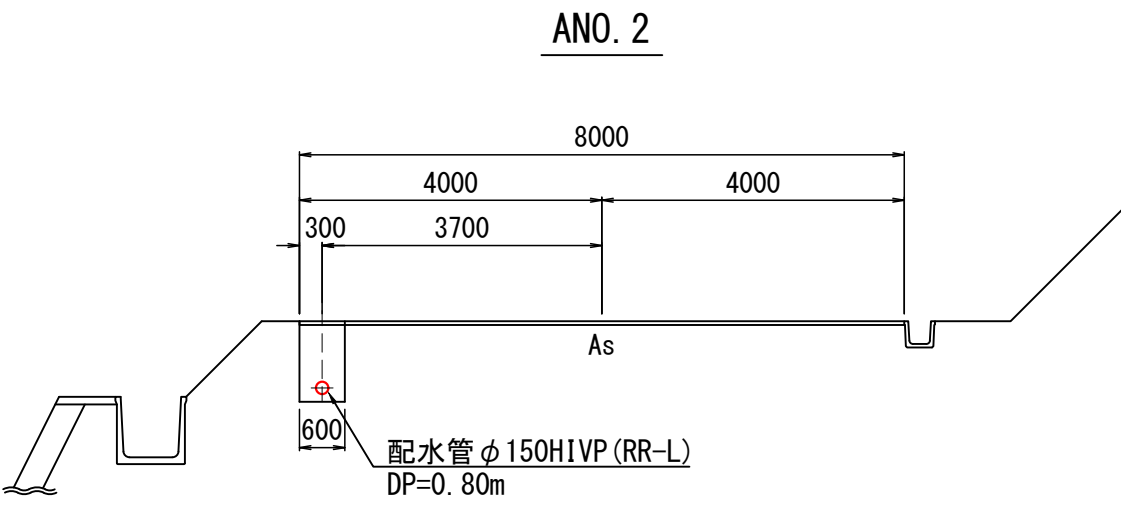

ルート

令和 7 年度		工事番号	上水工第 5 号	
路線名	一般県道 河辺阿仁線			
箇所名	北秋田市阿仁中村字中村アサミ沢地内ほか			
工事名	老朽管更新工事(中村地区)			
配管平面図その 1		縮尺	図 示	
横断図その 1				
照査	設計	図面番号	2	10
北秋田市建設部上下水道課				




配管平面図その2

S=1:1,000

横断図その2

S=1:100

BN0.3

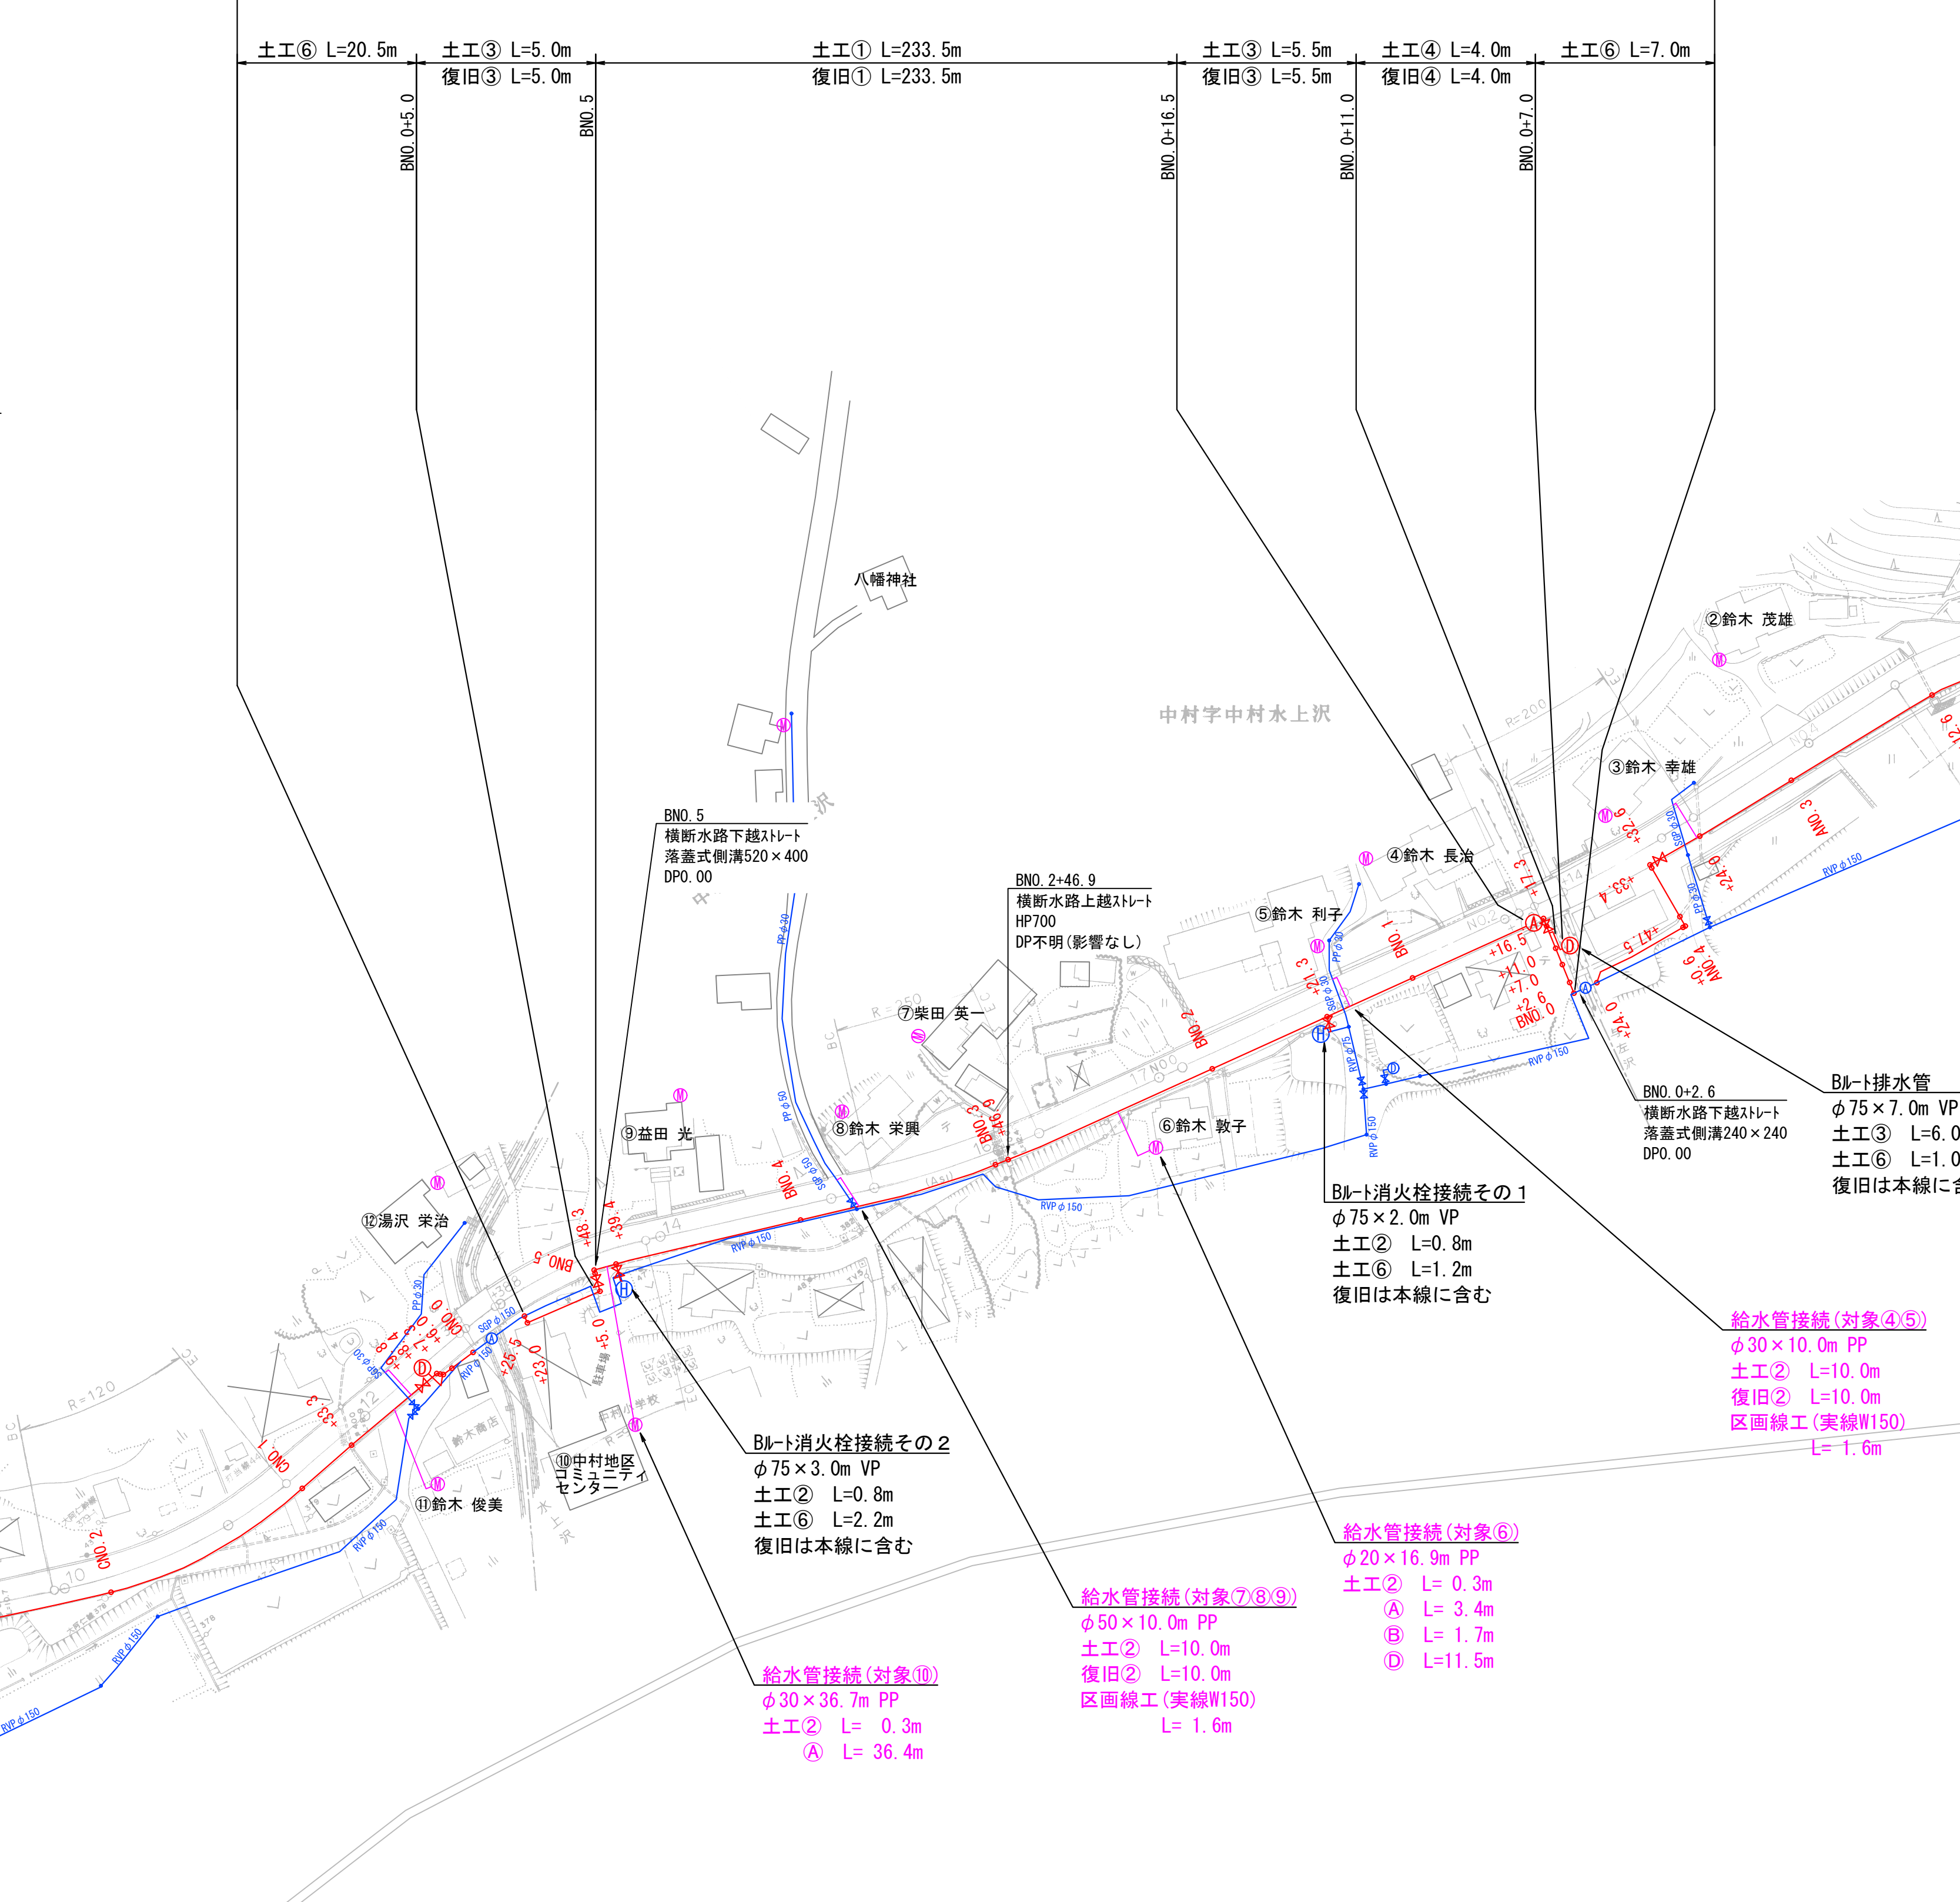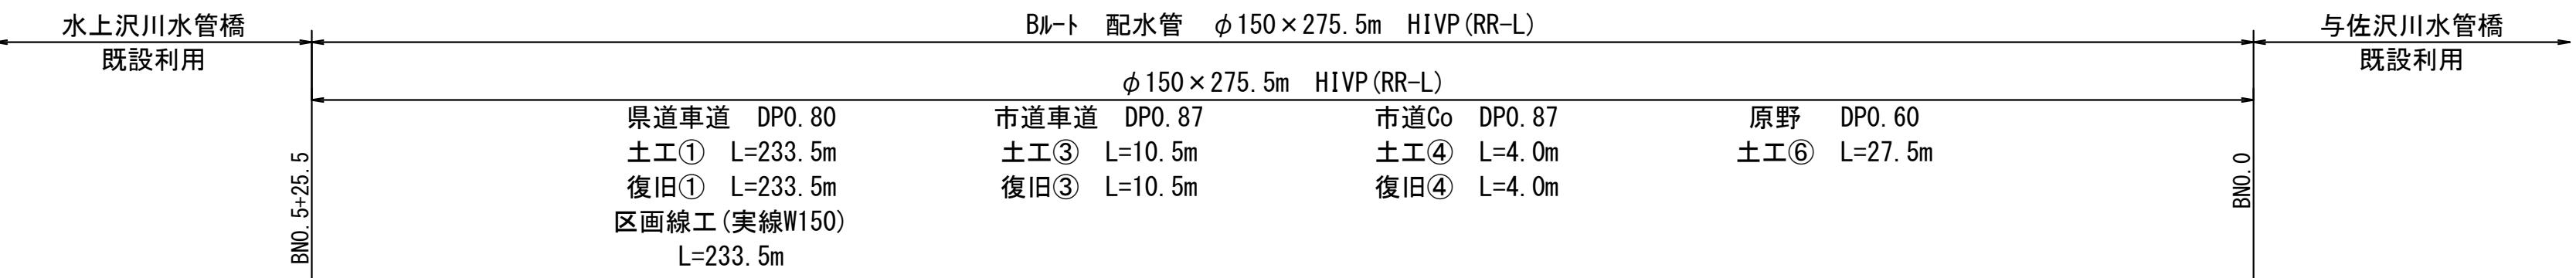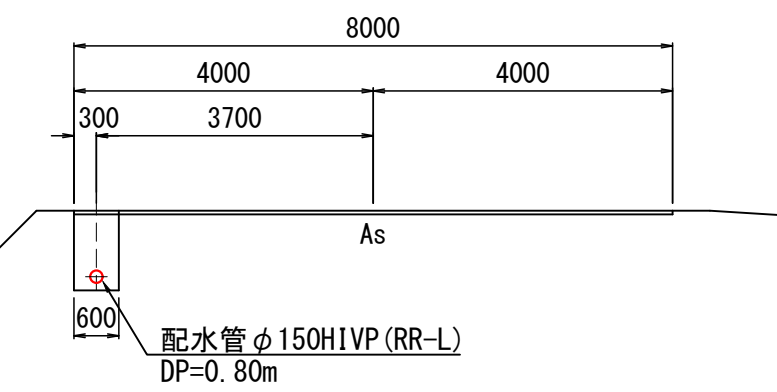

中村字アサミ沢


中村字中村水上沢

中村字中村前田


ルート				
令和 7 年度		工事番号	上水工第 5 号	
路線名	一般県道 河辺阿仁線			
河川名				
箇所名	北秋田市阿仁中村字中村アサミ沢地内ほか			
工事名	老朽管更新工事(中村地区)			
配管平面図その 2		縮尺	図 示	
横断図その 2				
照査		設計	図面番号	3
				10
北秋田市建設部上下水道課				

配管詳細図その 1

S=Free

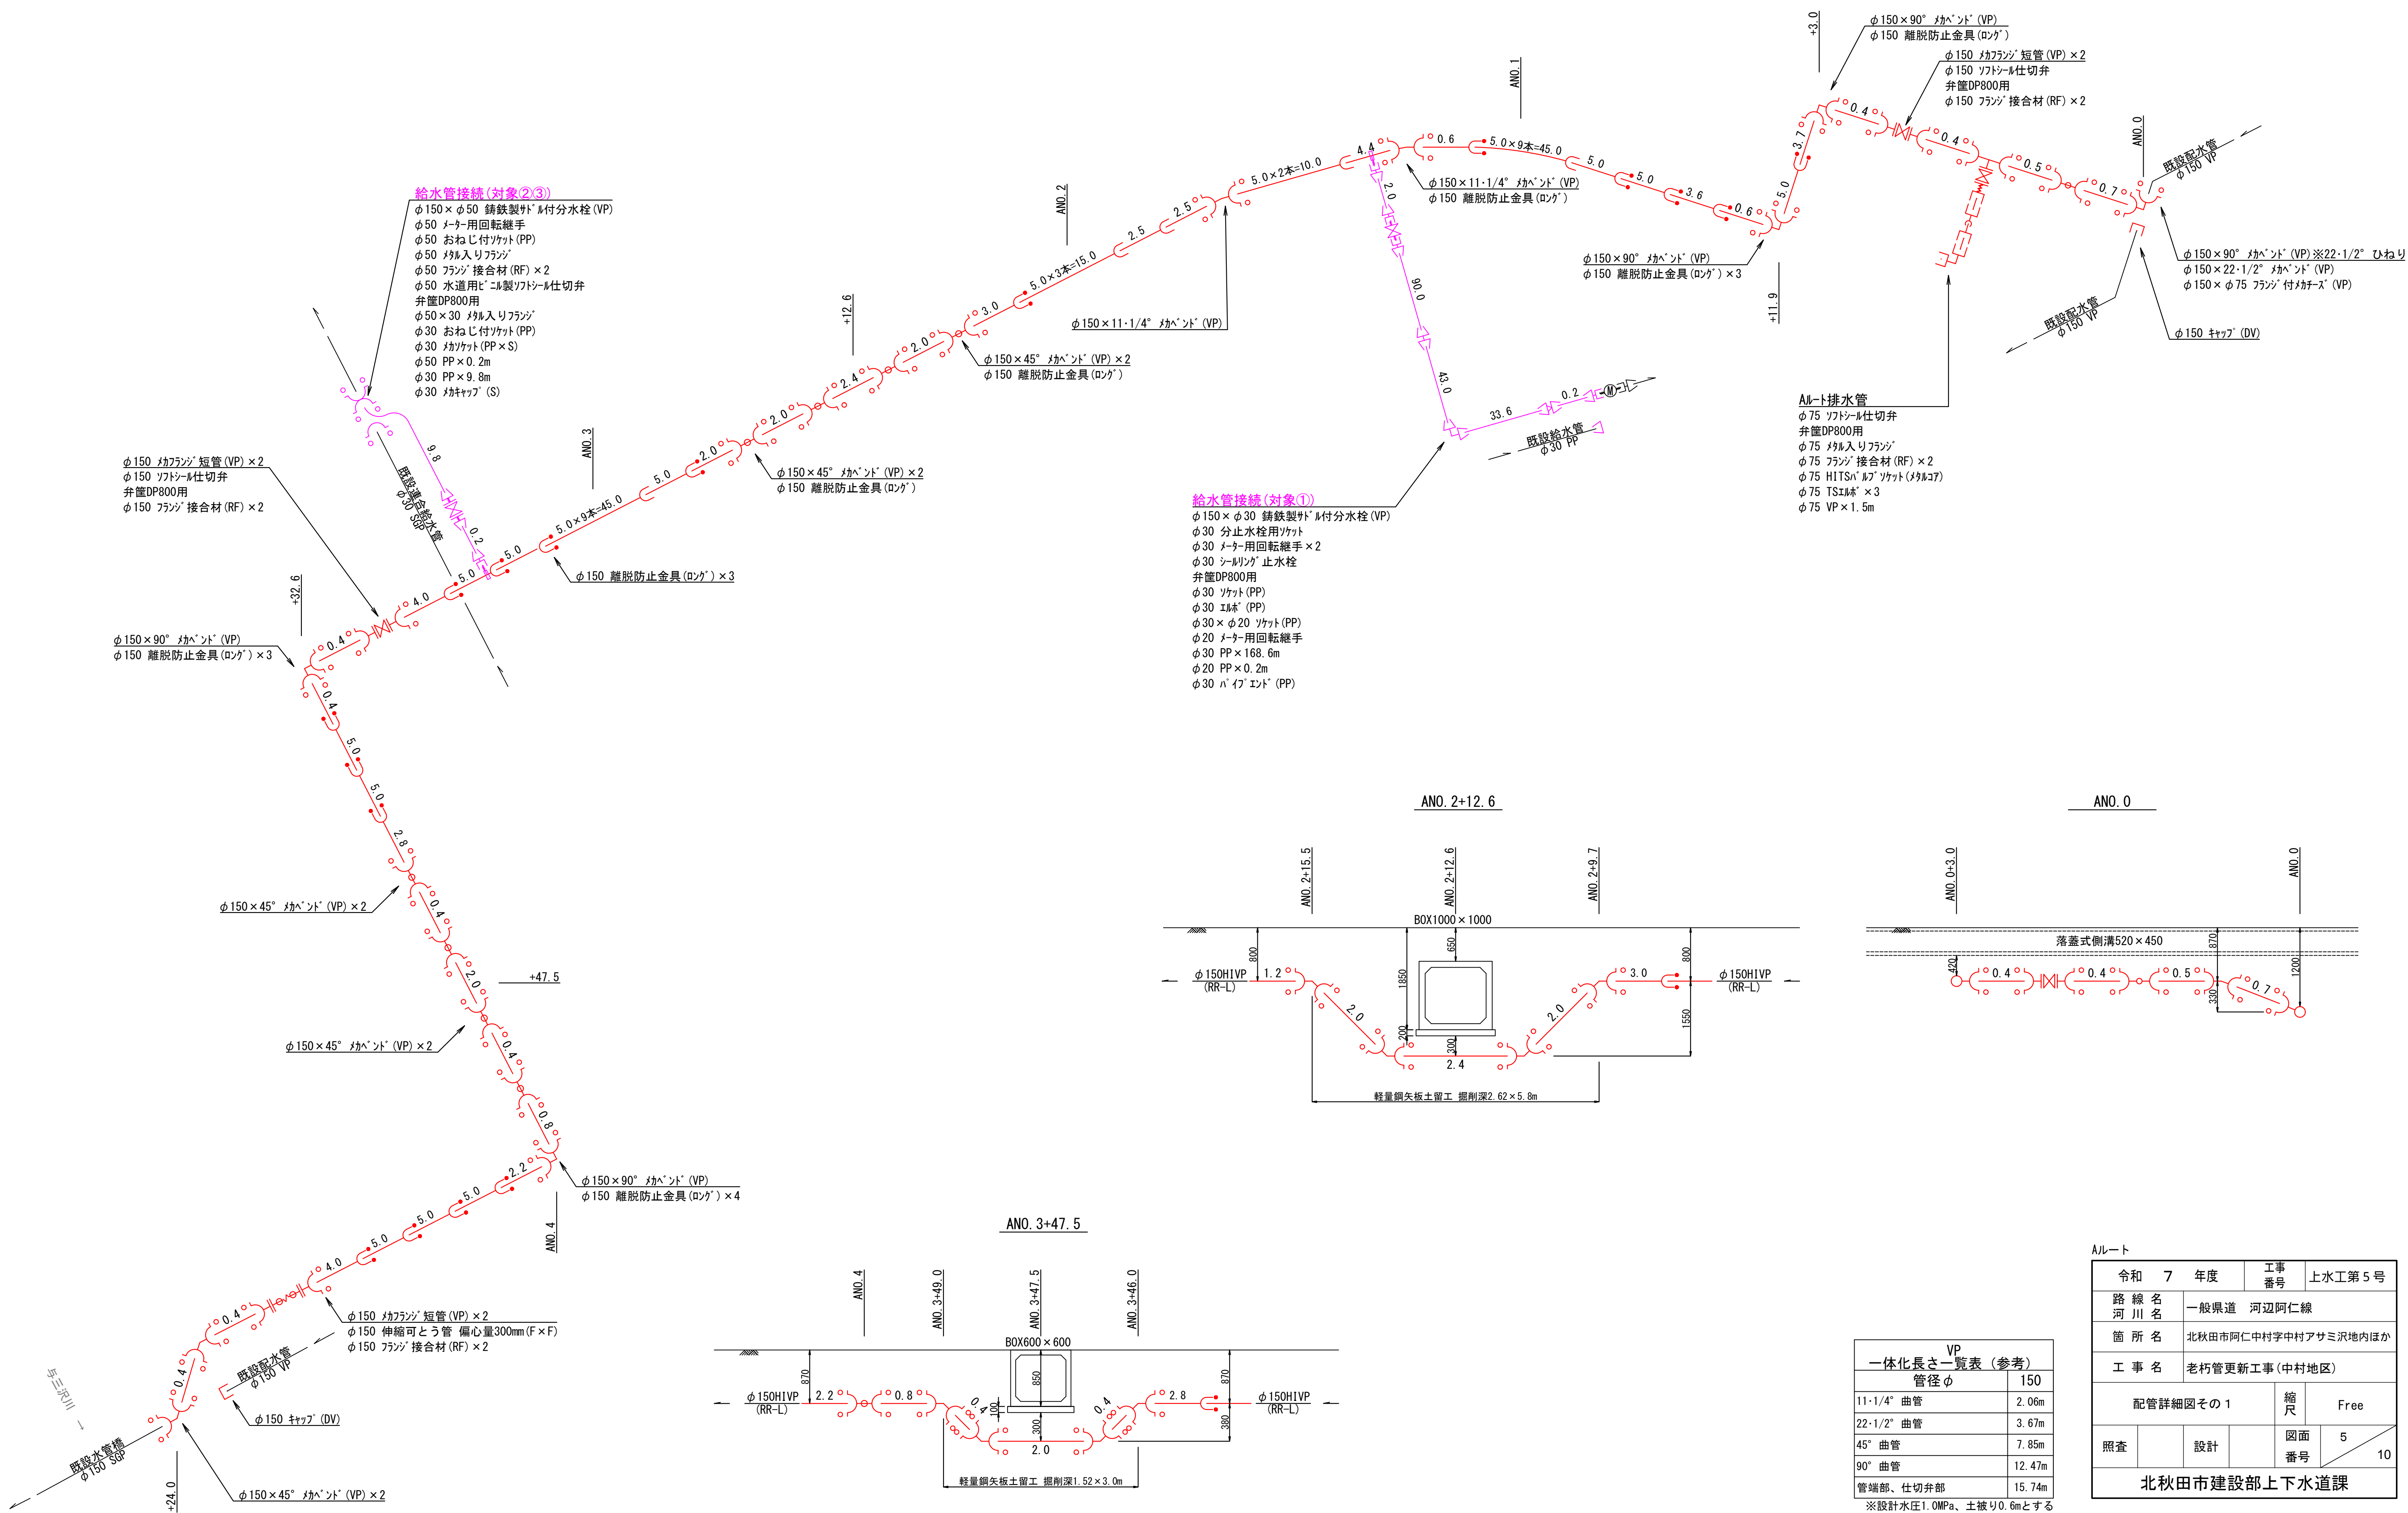


S=Free

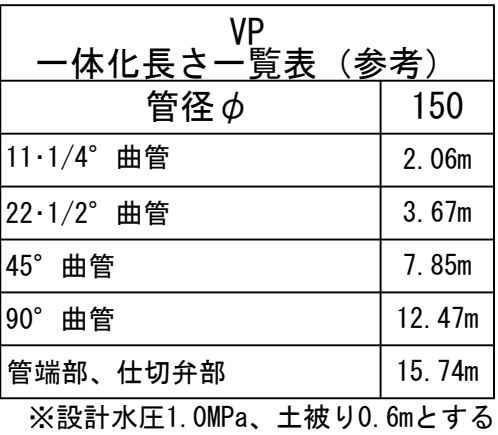

Bルート		令和 7 年度		工事 番号	上水工第 5 号	
路線名 河川名		一般県道 河辺阿仁線				
箇所名		北秋田市阿仁中村字中村アサミ沢地内ほか				
工事名		老朽管更新工事(中村地区)				
配管詳細図その 2				縮尺	Free	
照査	設計		図面 番号	6	10	
北秋田市建設部上下水道課						

配管詳細図その3

S=Free

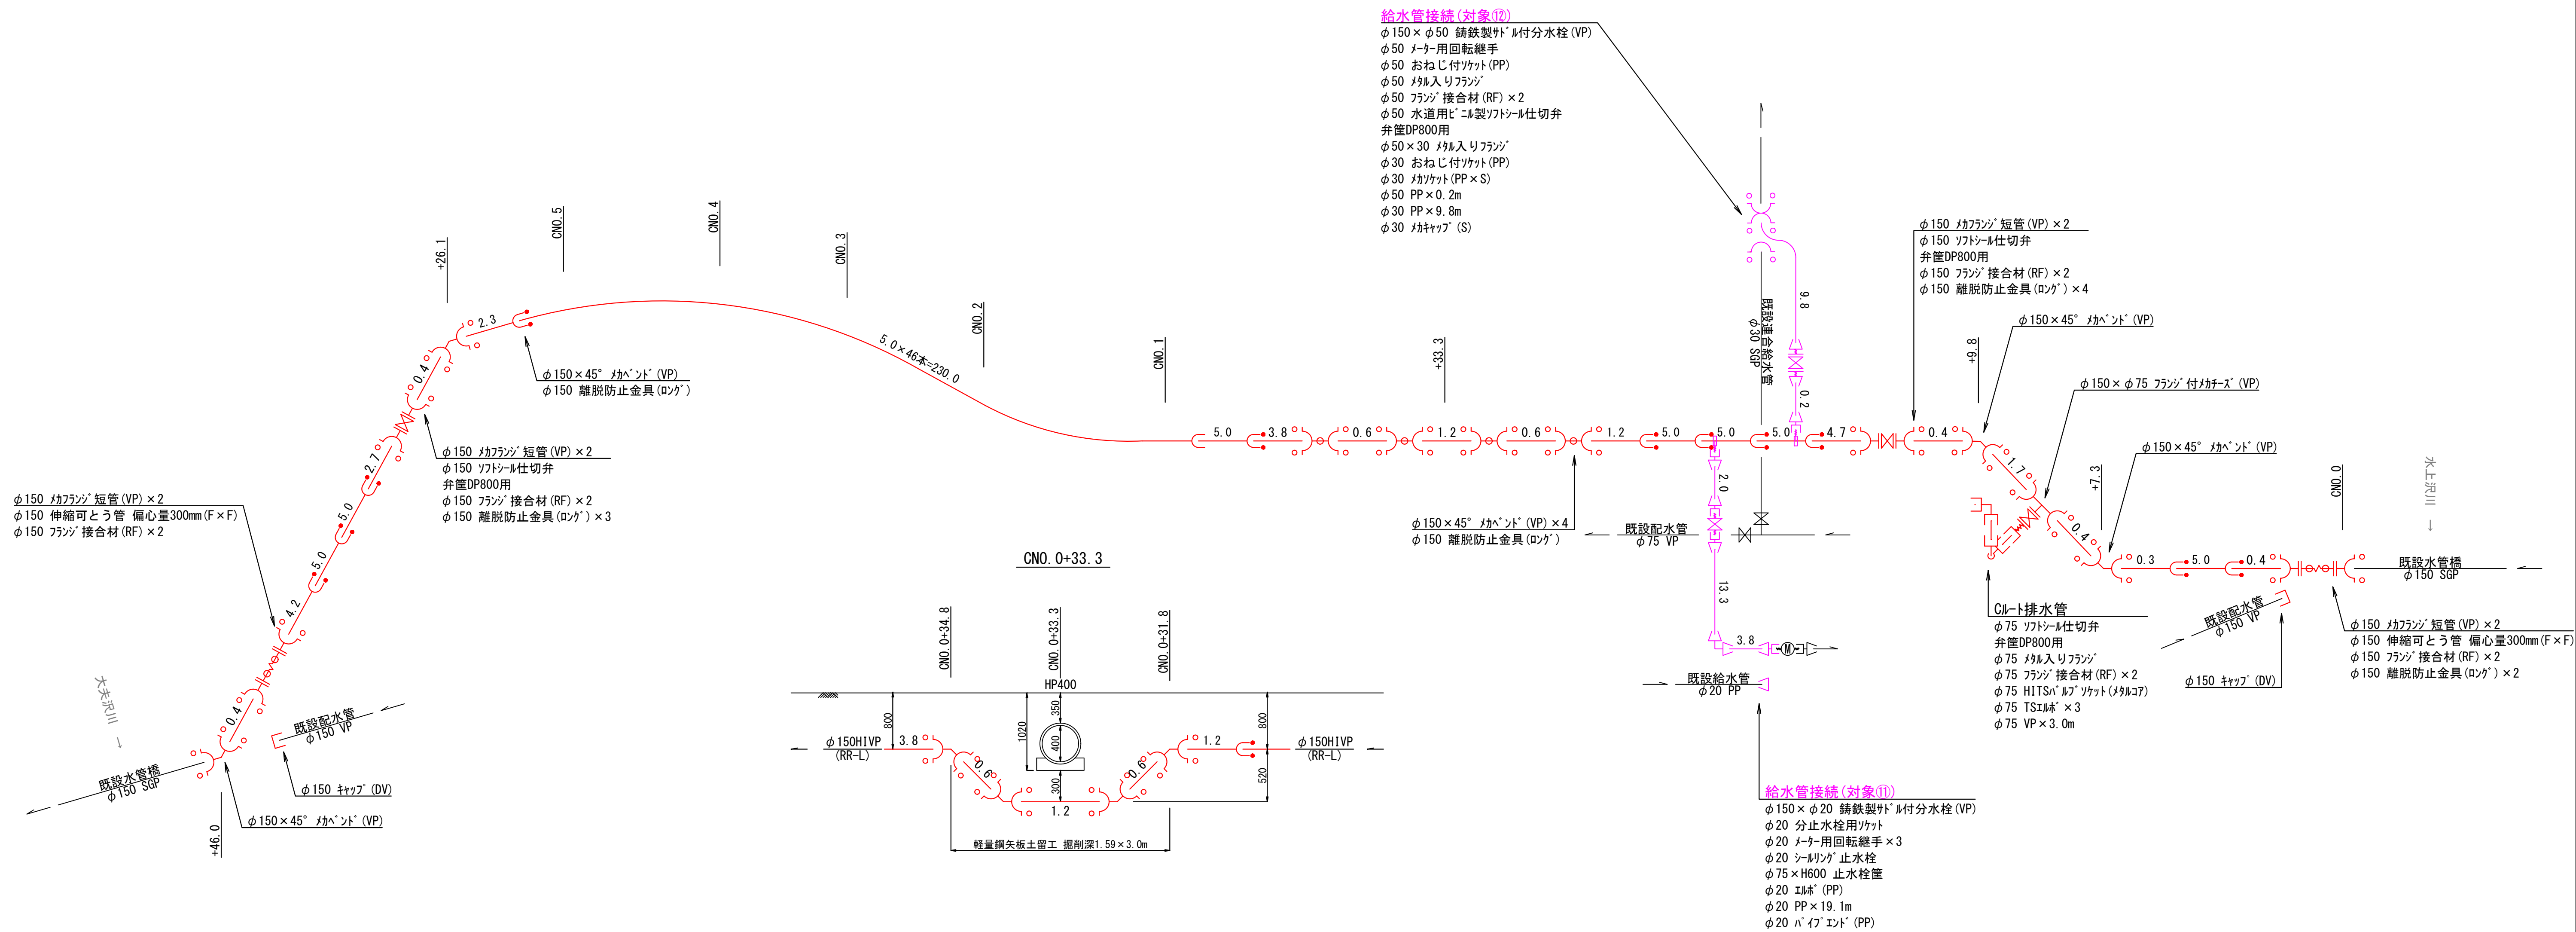

<div>VP</div> <div>一体化長さ一覧表（参考）</div>	
管径φ	150
11・1/4° 曲管	2.06m
22・1/2° 曲管	3.67m
45° 曲管	7.85m
90° 曲管	12.47m
管端部、仕切弁部	15.74m






※設計水圧1.0MPa、土被り0.6mとする

令 和 7 年度				工事 番号	上水工第 5 号
路 線 名 河 川 名	一般県道 河辺阿仁線				
箇 所 名	北秋田市阿仁中村字中村アサミ沢地内ほか				
工 事 名	老朽管更新工事(中村地区)				
配管詳細図その 3				縮 尺	Free
照査	設計		図面 番号	7	10
北秋田市建設部上下水道課					

※設計水圧1.0MPa、土被り0.6mとする

管路標準掘削断面図

S=1:20

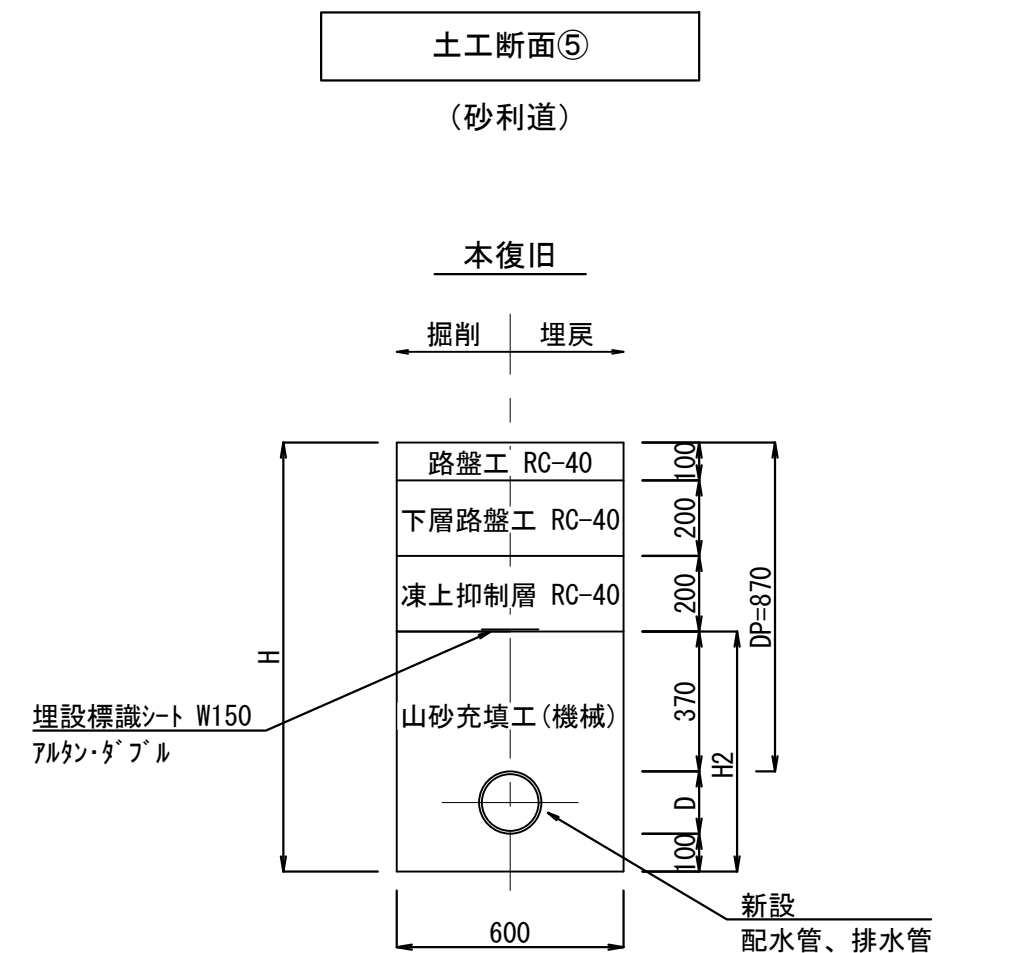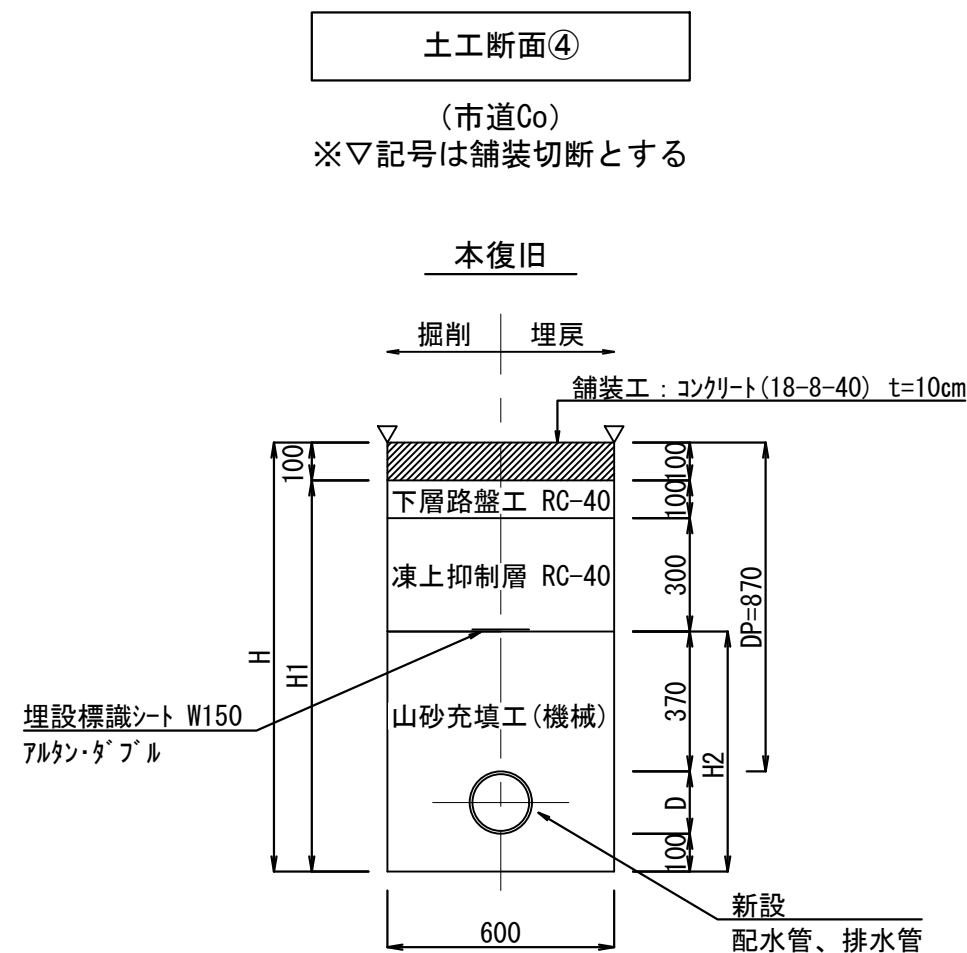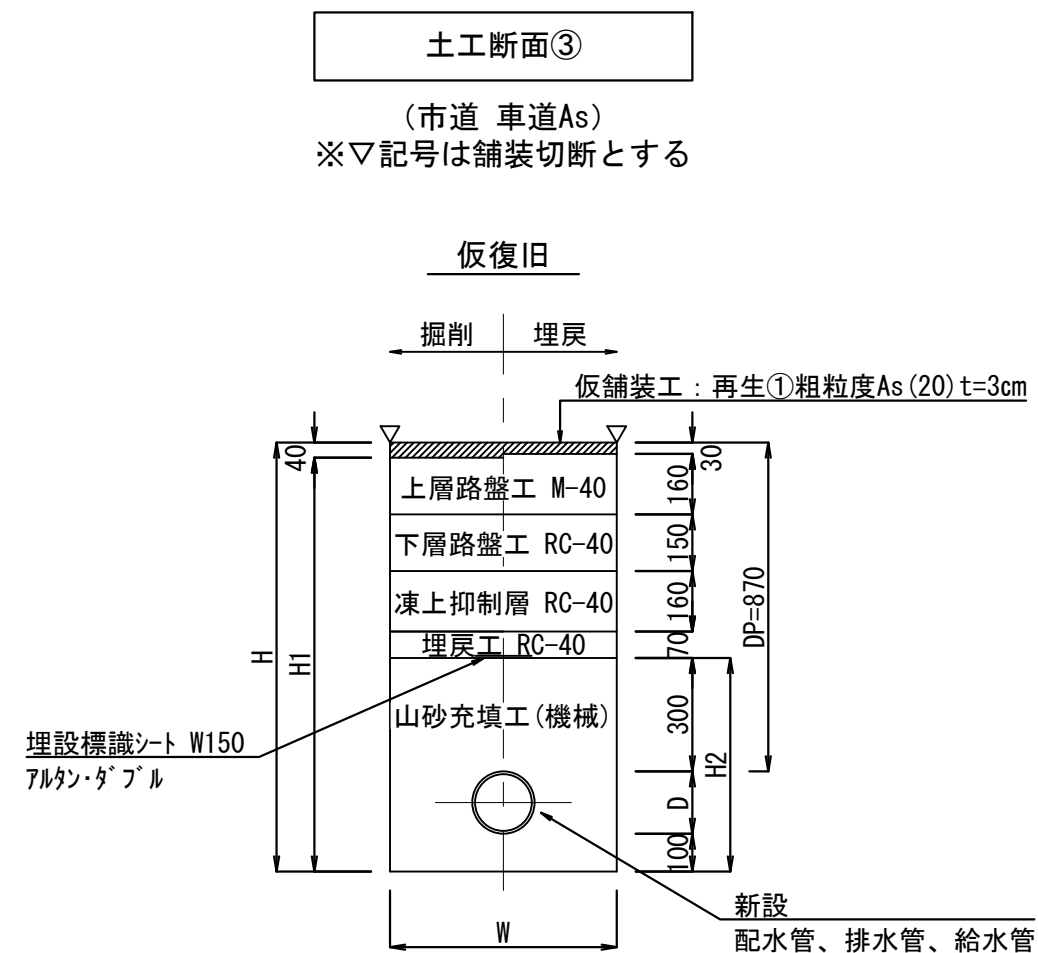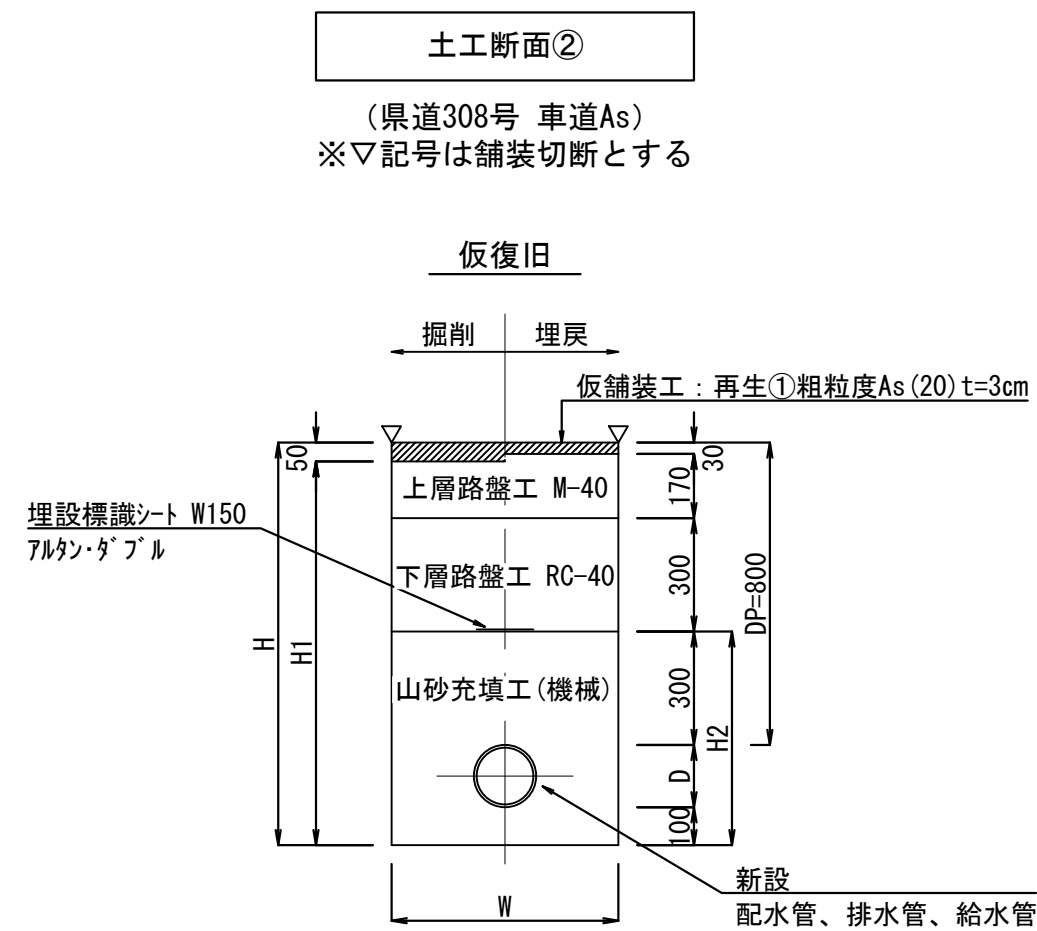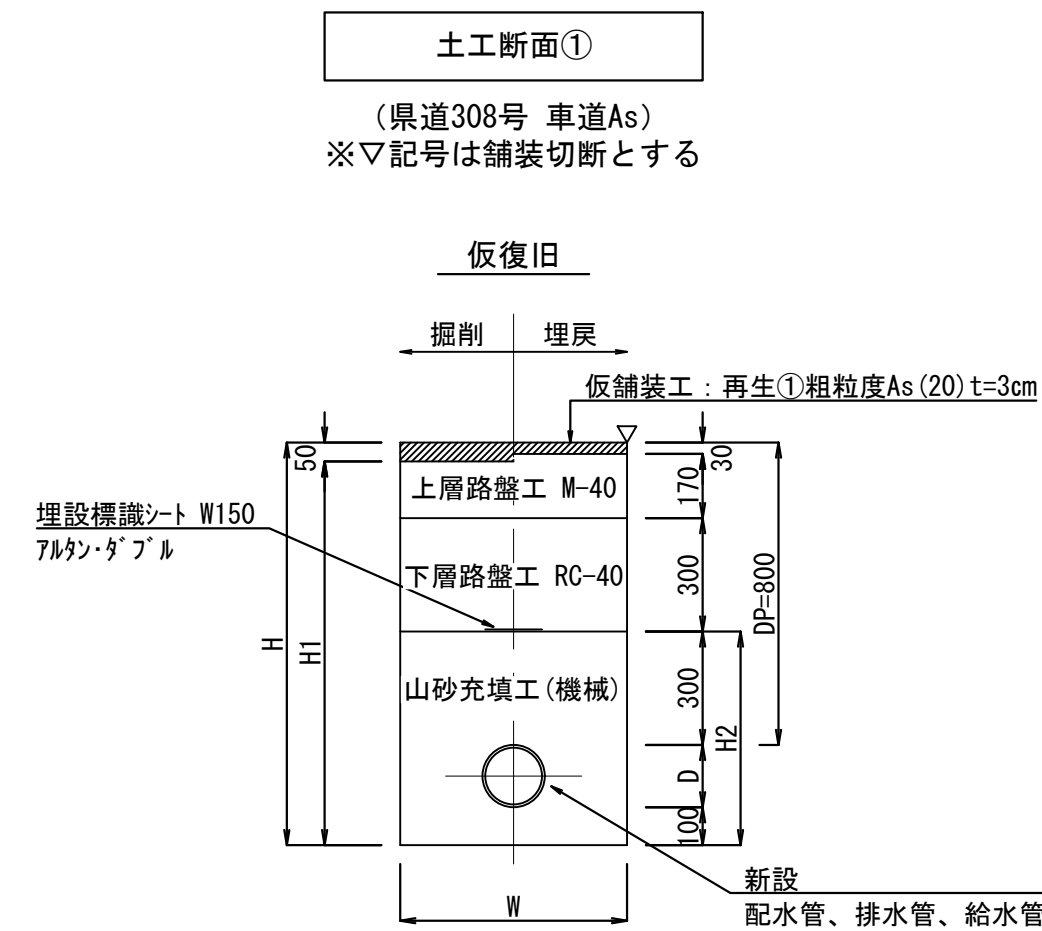





(単位mm)									
土工区分	管路種別	管種	口径 D	外径 D	掘削幅 W	土被り DP	掘削深 H	掘削深 H1	埋戻深 H2
① 県道 車道As	配水管	HIVP (RR-L)	φ150	165	600	800	1065	1015	565
	配水管	HIVP	φ75	89	600	800	989	939	489
	排水管	VP	φ75	89	600	800	989	939	489
	給水管	PP	φ50	60	600	800	960	910	460
	給水管	PP	φ30	42	450	800	942	892	442

(単位mm)									
土工区分	管路種別	管種	口径 D	外径 D	掘削幅 W	土被り DP	掘削深 H	掘削深 H1	埋戻深 H2
② 県道 車道As	配水管	HIVP (RR-L)	φ150	165	600	800	1065	1015	565
	配水管	HIVP	φ75	89	600	800	989	939	489
	排水管	VP	φ75	89	600	800	989	939	489
	給水管	PP	φ50	60	600	800	960	910	460
	給水管	PP	φ30	42	450	800	942	892	442


(単位mm)									
土工区分	管路種別	管種	口径 D	外径 D	掘削幅 W	土被り DP	掘削深 H	掘削深 H1	埋戻深 H2
③ 市道 車道As	配水管	HIVP (RR-L)	φ150	165	600	870	1135	1095	565
	配水管	HIVP	φ75	89	600	870	1059	1019	489
	排水管	VP	φ75	89	600	870	1059	1019	489
	給水管	PP	φ50	60	600	870	1030	990	460
	給水管	PP	φ30	42	450	870	1012	972	442

(単位mm)									
土工区分	管路種別	管種	口径 D	外径 D	掘削幅 W	土被り DP	掘削深 H	掘削深 H1	埋戻深 H2
④ 市道Co	配水管	HIVP (RR-L)	φ150	165	600	870	1135	1035	635
	配水管	HIVP	φ75	89	600	870	1059	959	559
	排水管	VP	φ75	89	600	870	1059	959	559


(単位mm)									
土工区分	管路種別	管種	口径 D	外径 D	掘削幅 W	土被り DP	掘削深 H	掘削深 H1	埋戻深 H2
⑤ 砂利道	配水管	HIVP (RR-L)	φ150	165	600	870	1135	-	635
	配水管	HIVP	φ75	89	600	870	1059	-	559
	排水管	VP	φ75	89	600	870	1059	-	559

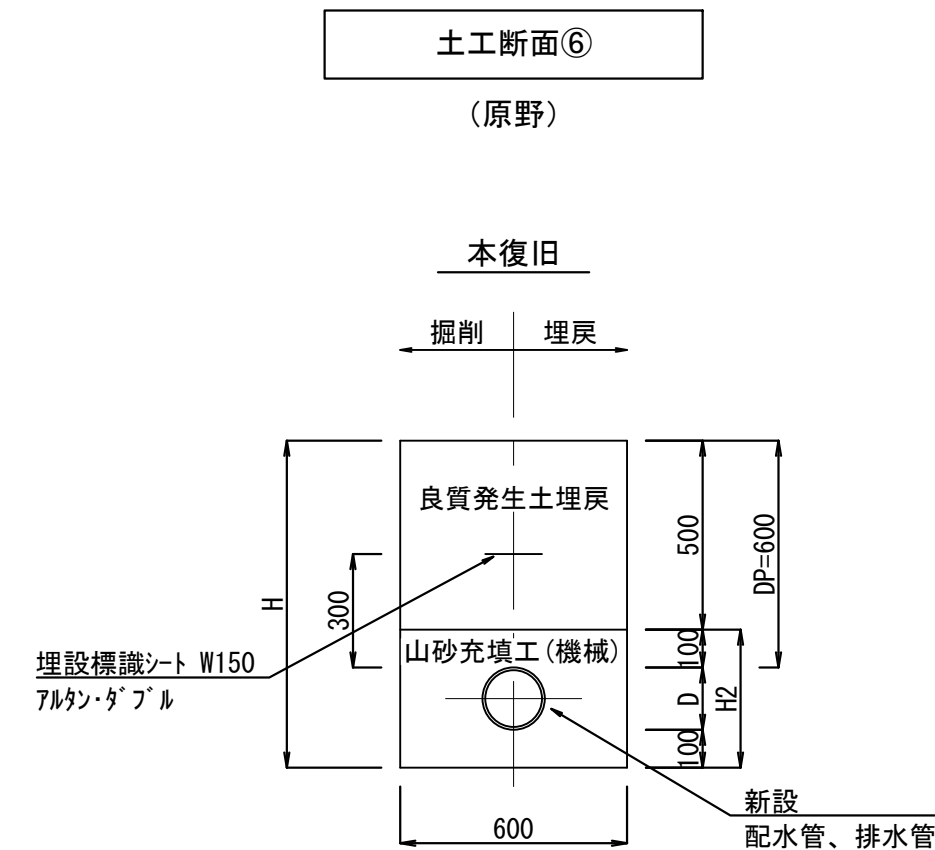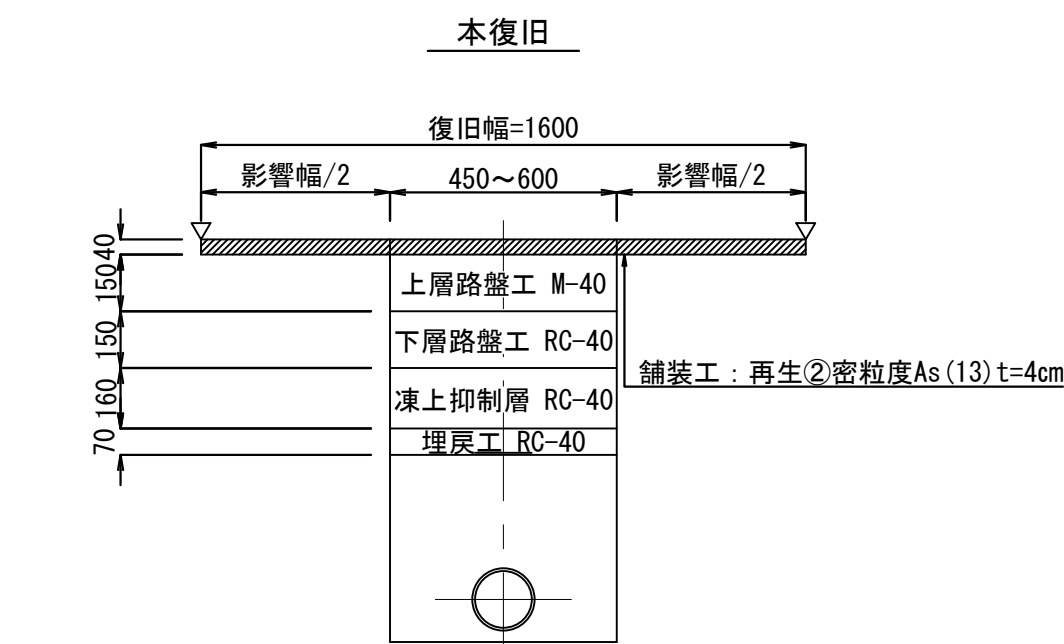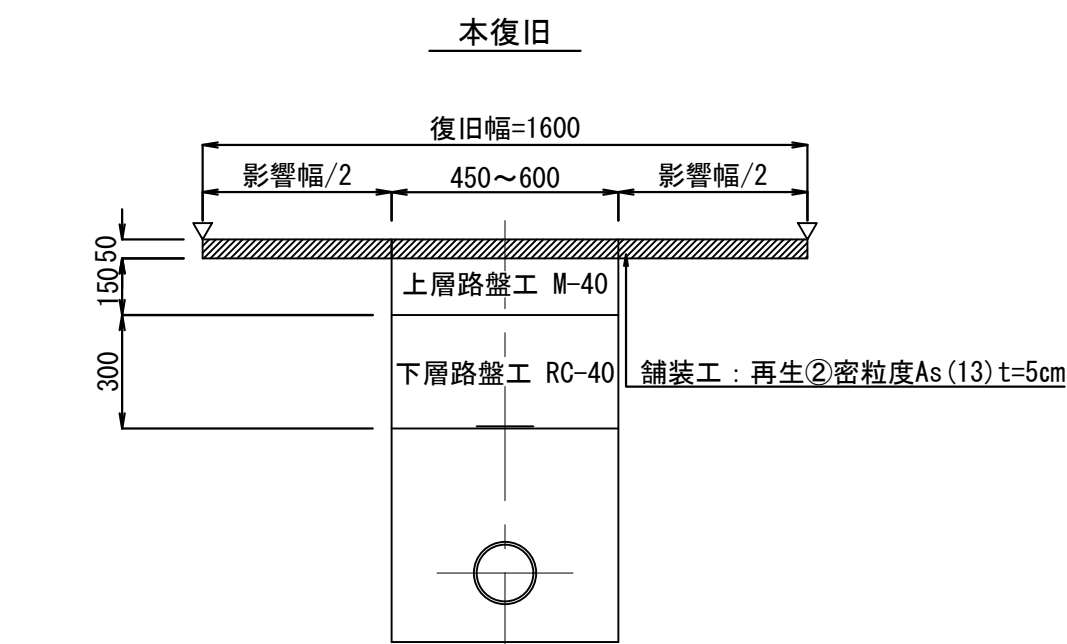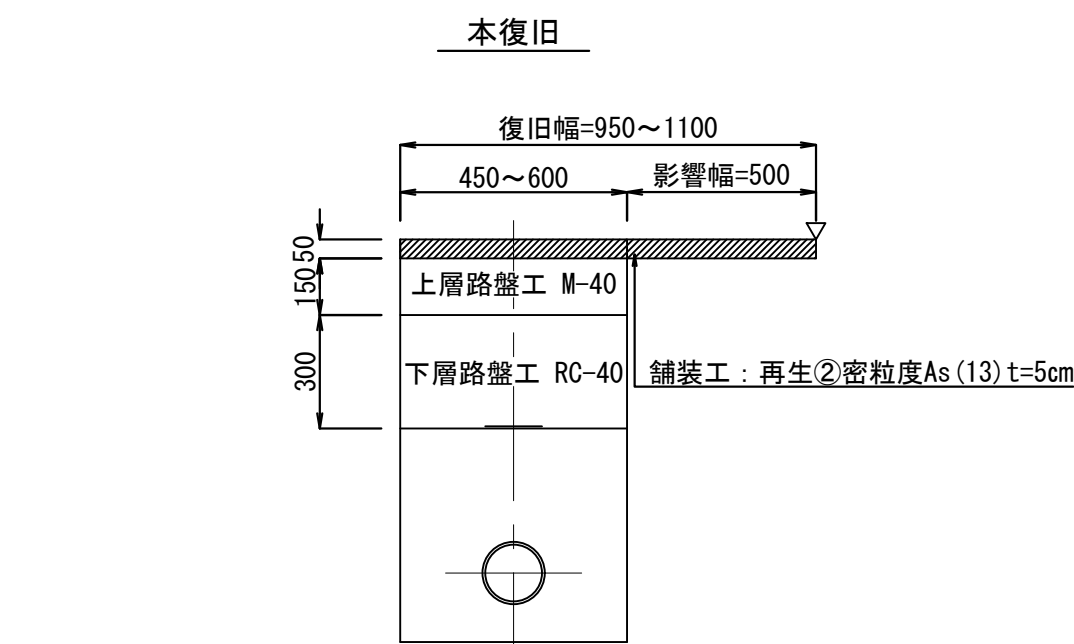


(単位mm)									
土工区分	管路種別	管種	口径 D	外径 D	掘削幅 W	土被り DP	掘削深 H	掘削深 H1	埋戻深 H2
⑥ 原野	配水管	HIVP (RR-L)	φ150	165	600	600	865	-	365
	配水管	HIVP	φ75	89	600	600	789	-	289
	排水管	VP	φ75	89	600	600	789	-	289

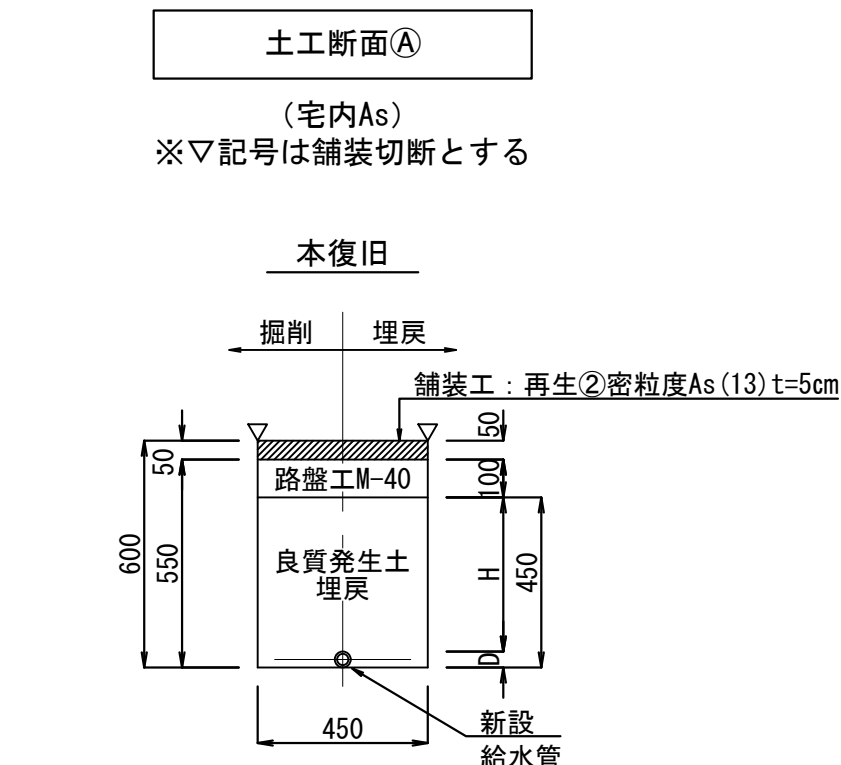


(単位mm)									
土工区分	管路種別	管種	口径 D	外径 D	掘削幅 W	土被り DP	掘削深 H	掘削深 H1	埋戻深 H2
⑨ 宅内As	給水管	PP	φ30	42	408	408	408	-	408
	給水管	PP	φ20	27	423	423	423	-	423

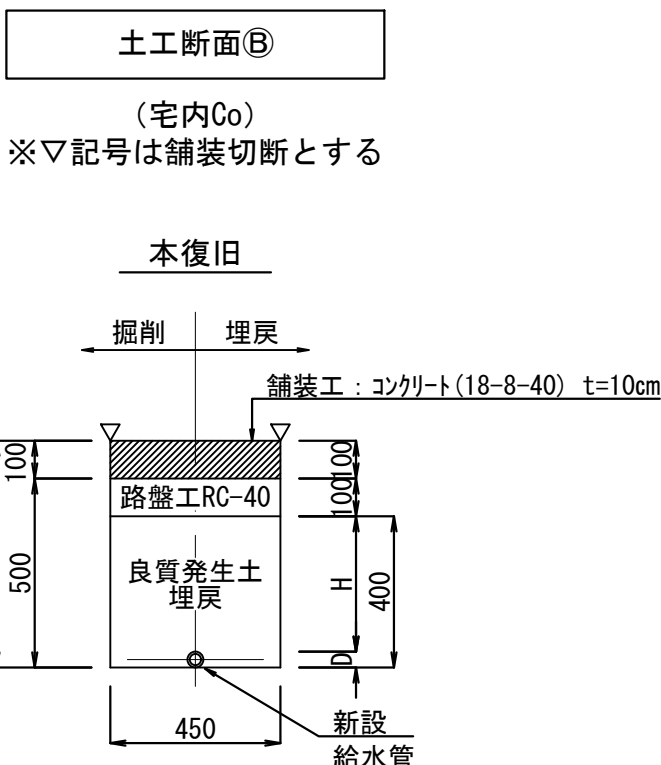

(単位mm)									
土工区分	管路種別	管種	口径 D	外径 D	掘削幅 W	土被り DP	掘削深 H	掘削深 H1	埋戻深 H2
⑩ 宅内Co	給水管	PP	φ30	42	358	358	358	-	358
	給水管	PP	φ20	27	373	373	373	-	373

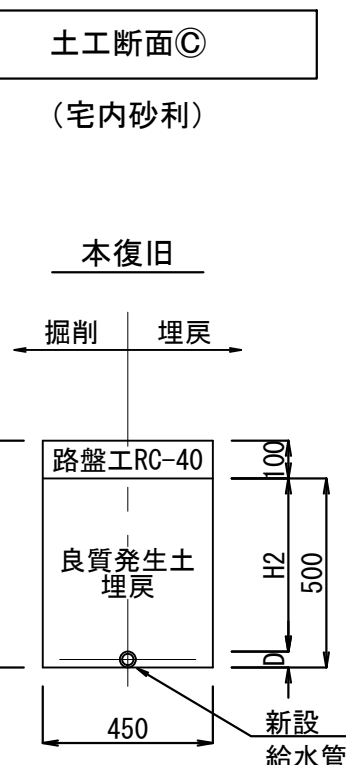



(単位mm)									
土工区分	管路種別	管種	口径 D	外径 D	掘削幅 W	土被り DP	掘削深 H	掘削深 H1	埋戻深 H2
⑪ 宅内砂利	給水管	PP	φ30	42	458	458	458	-	458
	給水管	PP	φ20	27	473	473	473	-	473

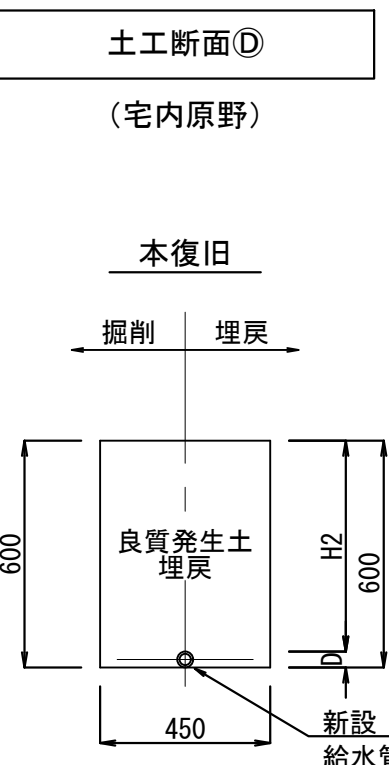

(単位mm)									
土工区分	管路種別	管種	口径 D	外径 D	掘削幅 W	土被り DP	掘削深 H	掘削深 H1	埋戻深 H2
⑫ 宅内原野	給水管	PP	φ30	42	558	558	558	-	558
	給水管	PP	φ20	27	573	573	573	-	573

令和 7 年度		工事 番号	上水工第 5 号	
路 線 名	一般県道 河辺阿仁線			
河 川 名				
箇 所 名				
北秋田市阿仁中村字中村アサミ沢地内ほか				
工 事 名		老朽管更新工事 (中村地区)		
管路標準掘削断面図			縮 尺	1:20
照査	設計	図面 番号	8	10
北秋田市建設部上下水道課				

S=1 : 20

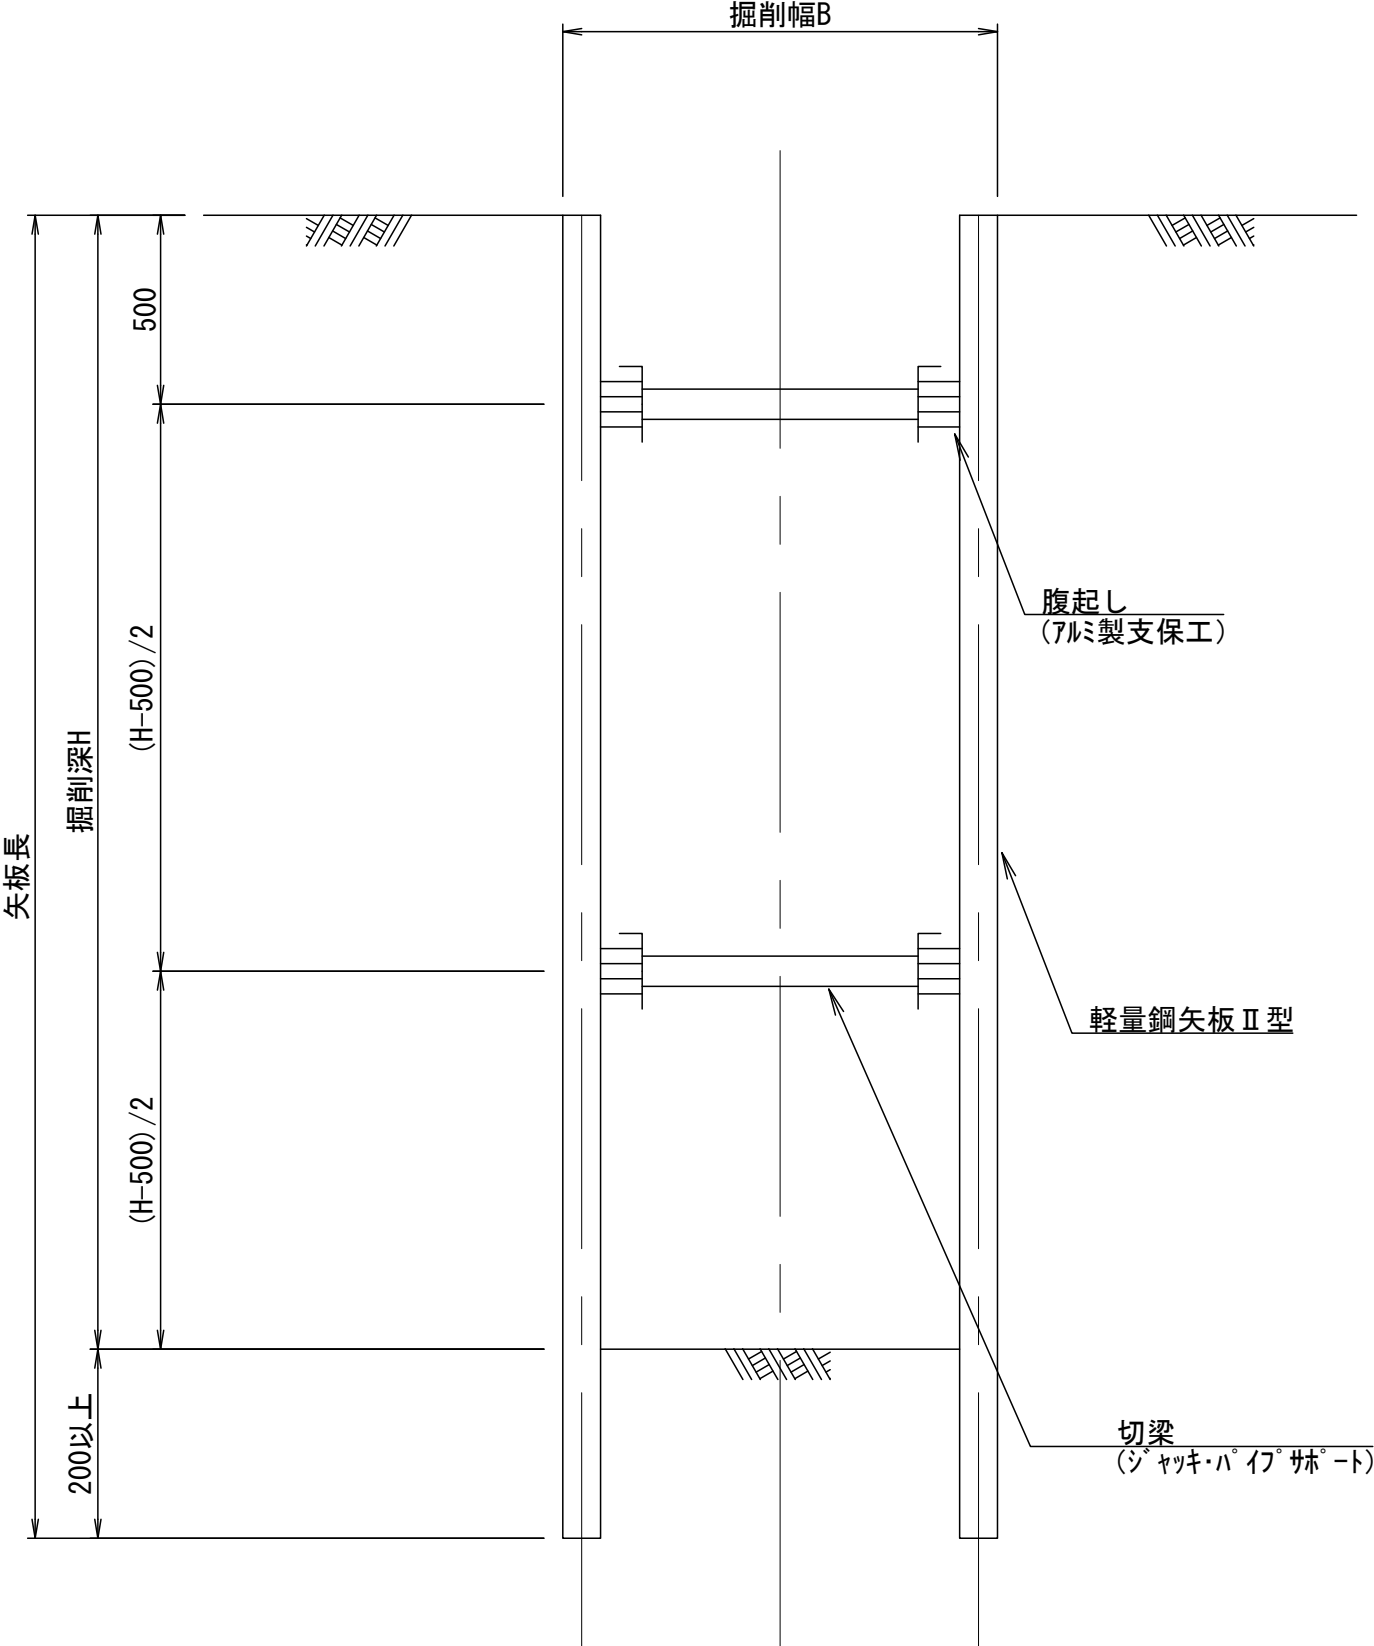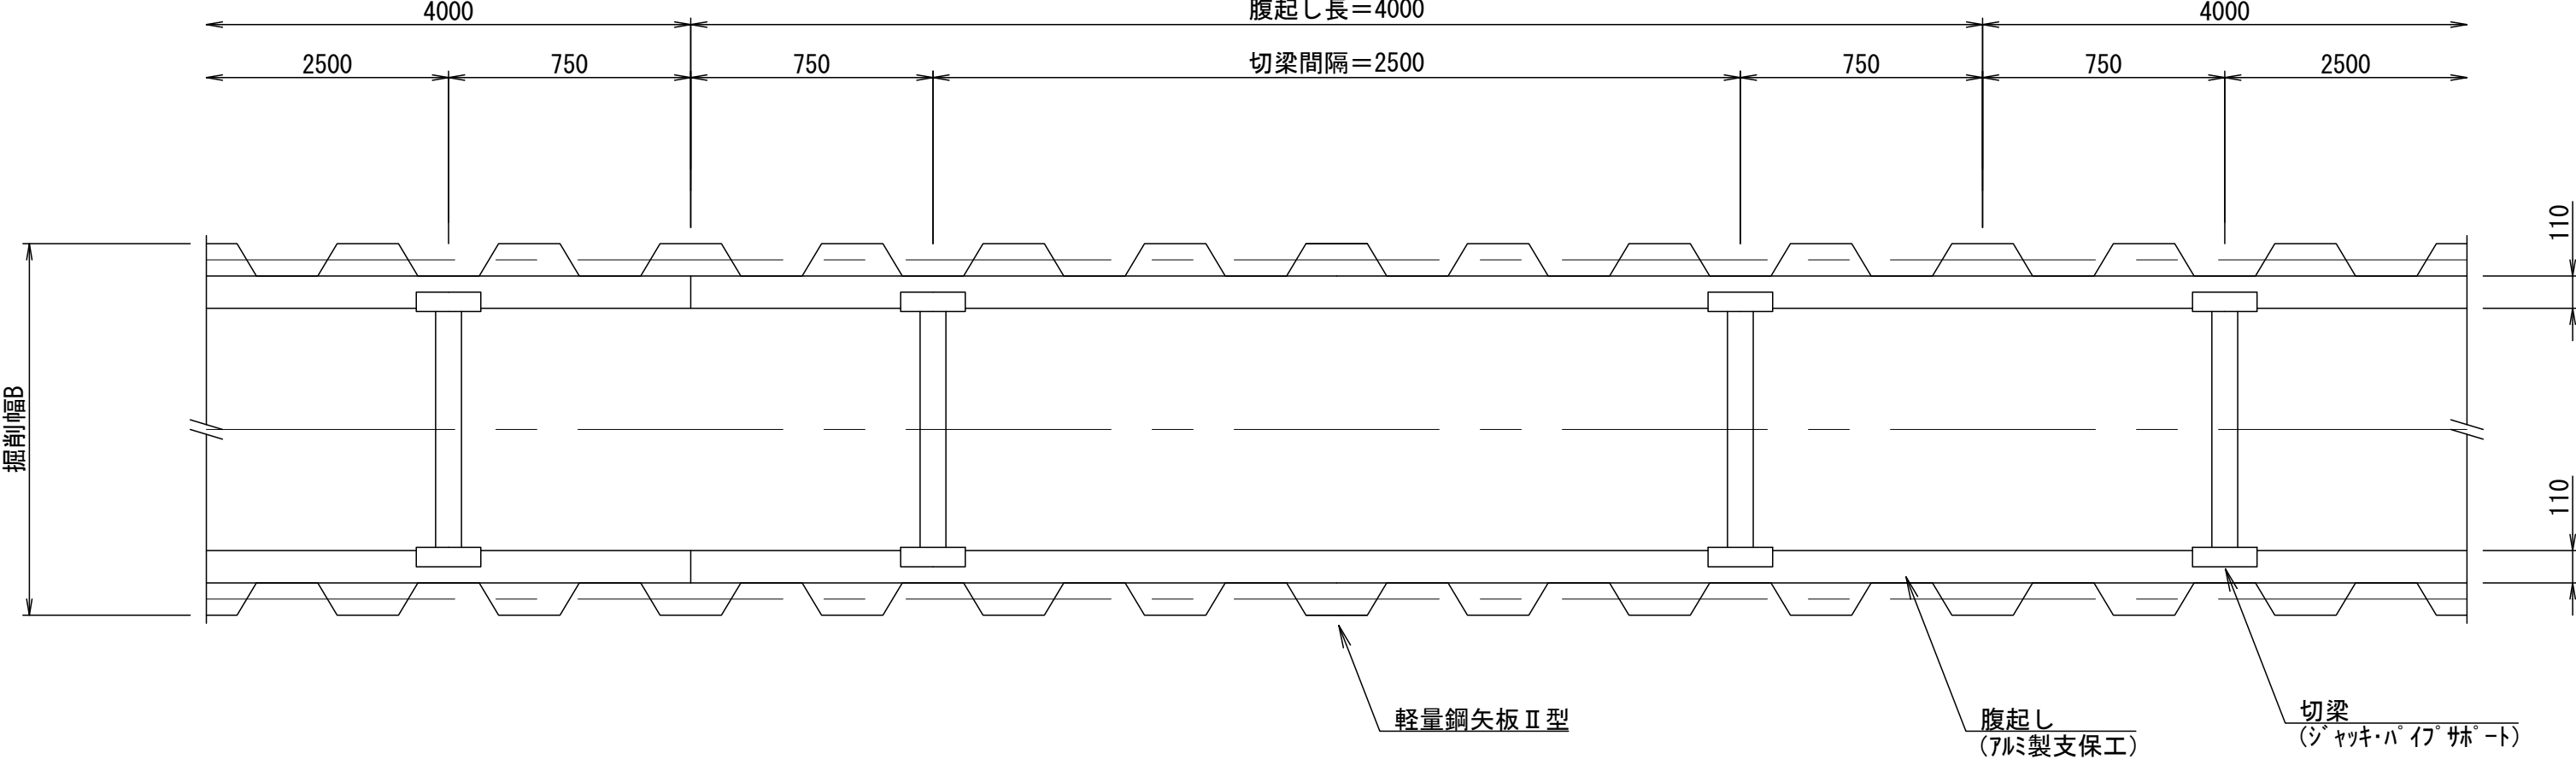

令和 7 年度	工事 番号	上水工第 5 号
路線名 河川名	一般県道 河辺阿仁線	
箇所名	北秋田市阿仁中村字中村アサミ沢地内ほか	
工事名	老朽管更新工事(中村地区)	
土留工標準図(軽量銅矢板)		縮尺 1:20
照査	設計	<div>図面 番号</div> <div>9</div> <div>10</div>
北秋田市建設部上下水道課		


【特記事項】

1. 掘削深が1.5mを超える場合は土留め工を行うこと。
2. 支保材は掘削深が2.00未満は1段、2.00以上は2段とする。
3. 根入長は0.20m以上とする。




配管付属施設詳細図

S=1:10

空気弁室据付図

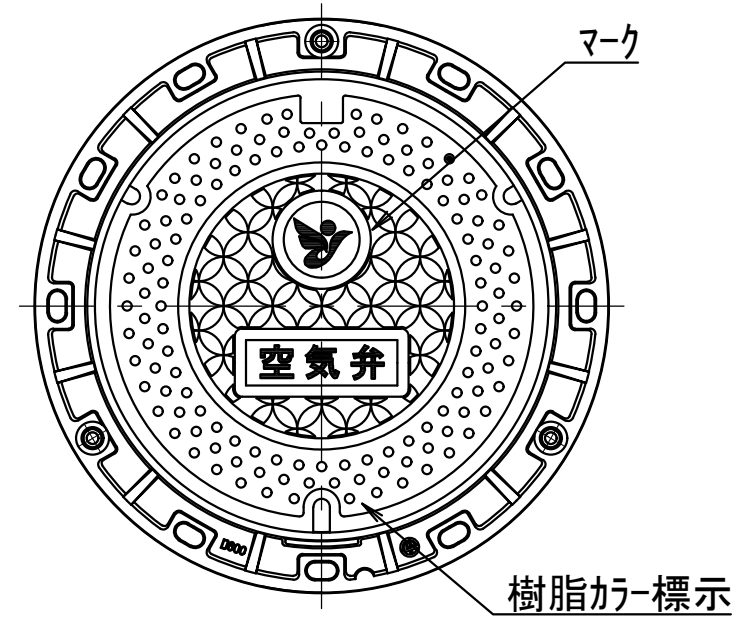

弁筐据付図(ねじ式)

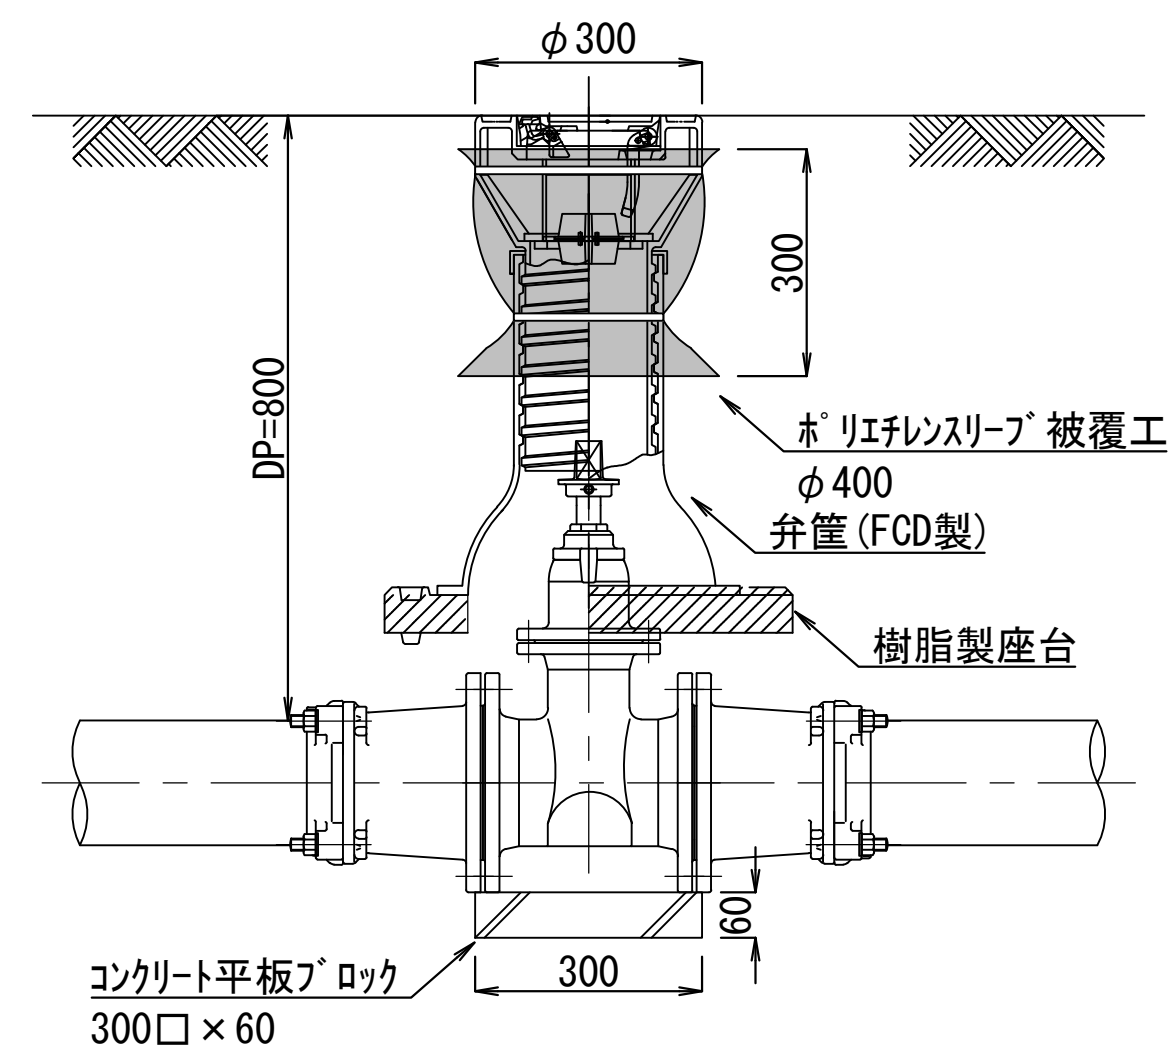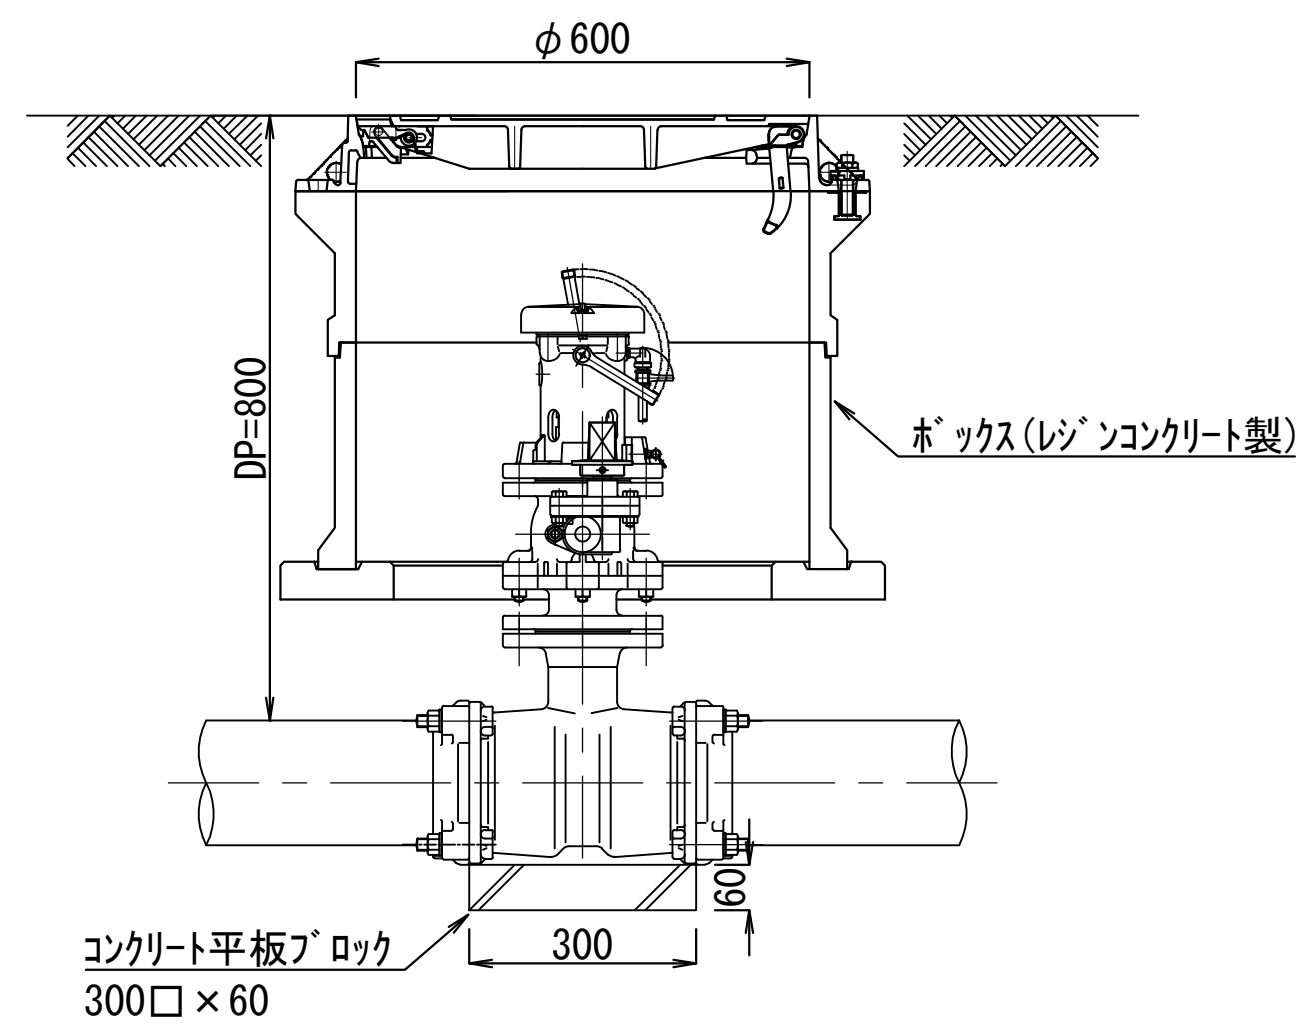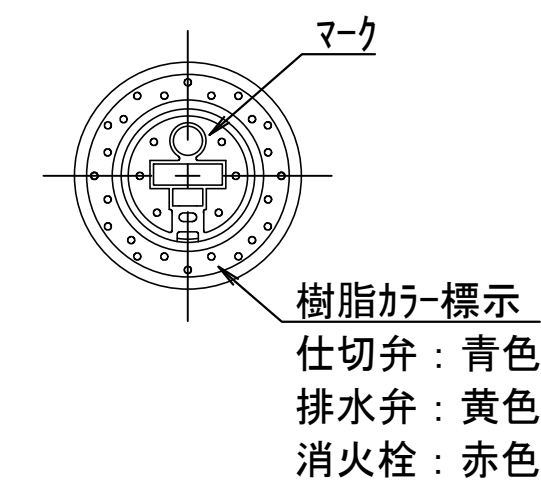

令和 7 年度	工事番号	上水工第 5 号
路線名	一般県道	河辺阿仁線
箇所名	北秋田市阿仁中村字中村アサミ沢地内ほか	
工事名	老朽管更新工事(中村地区)	
配管付属施設詳細図		縮尺 1:10
照査	設計	図面番号 10 / 10
北秋田市建設部上下水道課		